



令和7年度 東条福祉センターとどろき荘自動制御盤等更新工事

金抜設計書

工事番号 2025096900

---

工事名 令和7年度 東条福祉センターとどろき荘自動制御盤等更新工事

---

施工場所 加東市岡本1571番地1（東条福祉センターとどろき荘）

---

---

兵庫県 加東市





番号	名称	内 容	数 量	单 位	单 価	金 額	備 考
A	直接工事費						
I	制御盤設備更新工事		1.0	式			
	総 合 計						
	改 め 計						
B	共通費						
	共通費	積上共通仮設費共	1.0	式			
	総 合 計						
	改 め 計						
C	現場管理費						
	現場管理費		1.0	式			
	総 合 計						
	改 め 計						
D	一般管理費						
	一般管理費		1.0	式			
	総 合 計						
	改 め 計						

番号	名 称	内 容	数 量	单 価	金 額	備 考
I	制御盤設備更新工事					
1	直接仮設工事		1.0	式		設計内訳書 No.4
2	撤去工事	集積・積込共	1.0	式		設計内訳書 No.5
3	発生材処理	運搬・処分共	1.0	式		設計内訳書 No.6
4	動力盤、制御盤その他改修工事		1.0	式		設計内訳書 No.7
	合 計					

















番号	名称	内 容	数 量	单 位	单 価	金 額	備 考
B	共通費						
i	共通仮設費 準備費、仮設建物費、工事施設費、環境安全費、動力用水光熱費 屋外整理清掃費、機械器具費、情報システム費、その他		1.0	式			
ii	積上共通仮設費 交通誘導員	工期内1人程度を想定	1.0	式			
	小 計						
C	現場管理費						
	現場管理費		1.0	式			
	小 計						
D	一般管理費						
	一般管理費		1.0	式			
	小 計						

## 令和7年度 東条福祉センターとどろき荘自動制御盤等更新工事 特記仕様書

### 1 番号

2025096900

### 2 工事名

令和7年度 東条福祉センターとどろき荘自動制御盤等更新工事

### 3 施工場所

加東市岡本1571番地1（東条福祉センターとどろき荘）

### 4 施工期間

契約締結日の翌日から令和8年3月27日まで

### 5 施工内容

- ・自動制御盤更新 1台
- ・ろ過制御盤更新 3台
- ・動力制御盤更新 1台
- ・既設制御盤撤去 3台

### 6 特記事項

#### （1）設計変更

設計変更を生じた時は、変更の指示書に基づき、市監督員と打ち合わせのうえ、変更工事に着手すること。

その場合は、各工事共契約時の設計単価・経费率により、設計金額に落札率を乗じて請負金額の増減を行う。

現場の納まり・取合いなどの関係で軽微な変更をする場合も、市監督員の指示による。なお軽微な変更においては、原則として請負金額の増減はしない。

内訳書は入札者等の積算の効率化を図るために提供するものであり、設計図書（図面及び仕様書等）ではなく参考資料として取扱うものである。したがって入札に当っては設計図書を精査のうえ積算すること。

#### （2）官公署その他への届出手続等

工事の着手、施工及び完成に当たり、関係法令等に基づく官公署その他の関係機関への必要な届出手続等を速やかにおこない、これらの届出手續に要

する費用は受注者の負担とする。また、届出内容について、あらかじめ監督職員に報告すること。

### (3) 施工

施工に当たっては、事前に調査を行い、施設に応じた施工を検討すること。

事前調査等については、可能な限り休館日（水曜日）に行うものとする。

ただし、業務に差し支えのない箇所に限り、関連施設責任者及び市監督職員との協議次第では可能とする。

施設の休業を伴う工事については、最小限とするよう努めること。

施工にあたって、近隣施設及び地域住民に影響がある場合、事前に協議を行うこと。

### (4) 施工スケジュール

施工スケジュールについては、施設責任者と十分協議のうえ決定し、変更がある場合、施設責任者及び市監督職員へ報告すること。

連続した工事施工日の設定については、期間が最短になるように工事項目を整理したうえで、期間と設定時期を施設責任者及び市監督職員と協議を行う。

なお、本工事の施工に伴う施設の休業日数については、14日以内を想定しており、最長で21日以内となるよう努めること。

### (5) 工程会議

工事に行う工程会議は、2～3週間に1回行うものとし、必要があればその都度臨時に開催するものとする。


受注者は、行程会議出席者の日程調整を行い、工程会議の開催を執り行うものとし、工程会議は、市監督職員、施設責任者、工事請負業者の現場代理人、その他関係者の出席を要するものとする。

工程会議の際の資料作成(議事録含)及び司会進行は受注者の業務とする。

令和 7 年度  
東条福祉センターとどろき荘  
自動制御盤等更新工事


加東市役所

図面リスト表		
番号	図面名称	縮尺
1	図面リスト表、附近見取図	1/4,000
2	建築改修工事特記仕様書	—
3	地階平面図	1/100
4	機械設備工事特記仕様書	—
5	機械設備工事地下機械室配置図	1/100
6	MB-1 自動制御盤（既設図1）	—
7	MB-1 自動制御盤（既設図2）	—
8	MB-1 自動制御盤（既設図3）	—
9	C-1 自動制御盤（既設図1）	—
10	C-1 自動制御盤（既設図2）	—
11	C-1 自動制御盤（既設図3）	—
12	C-1 自動制御盤（既設図4）	—
13	C-1 自動制御盤（既設図5）	—
14	C-1 自動制御盤（既設図6）	—
15	C-1 自動制御盤（既設図7）	—
16	CP-1 自動制御盤（既設図1）	—
17	CP-1 自動制御盤（既設図2）	—
18	CP-1 自動制御盤（既設図4）	—
19	CP-2 自動制御盤（既設図1）	—
20	CP-2 自動制御盤（既設図2）	—
21	CP-2 自動制御盤（既設図3）	—
22	CP-3 自動制御盤（既設図1）	—
23	CP-3 自動制御盤（既設図2）	—
24	CP-3 自動制御盤（既設図3）	—
25	CP-4 自動制御盤（既設図1）	—
26	CP-5, 6 自動制御盤（既設図1）	—

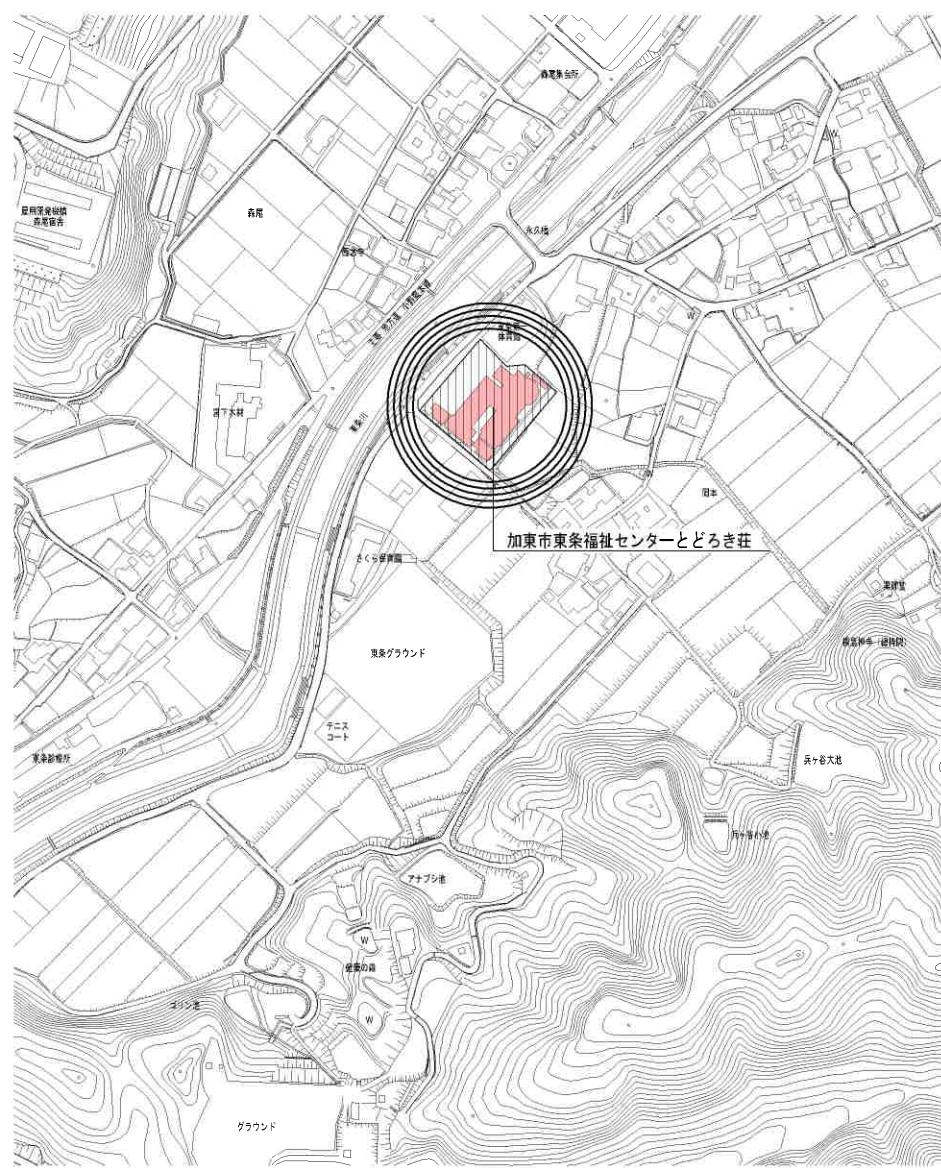


附近見取図 (S=1/4,000)

建築改修工事特記仕様書			※設計図書復元部位 ①既設回答書 ②設備説明書 ③特記仕様書 ④設計図 ⑤標準仕様書
1. 共通仕様		国庫及び特記仕様書に記載されていない事項は、すべて国土交通省大臣官房官房常務監修の「公共建築改修工事標準仕様書(最新版)」(以下、「改修標準仕様書」という。)による。ただし、「改修標準仕様書」に記載されていない事項は、「公共建築改修工事標準仕様書(最新版)」(以下、「標準仕様書」という。)及び「建築物解体工事共通仕様書(最新版)」(以下、「解体共通仕様書」という。)による。	
2. 特記仕様		1)項目は、番号印のついたものと適用する。 2)特記事項は、印のついたものを適用する。 ○印と※印のついた場合は、共に適用する。 3)特記事項に記載の「>」、「( )」及び「[ ]」内の表示番号は、それぞれ「改修標準仕様書」、「標準仕様書」及び「解体共通仕様書」の該当項目、當該図又は当該表を示す。	
3. 特記仕様書の範囲		特記仕様書は、本特記仕様書のほか以下の印のもので構成する。 ・構造特記仕様書 ・電気設備工事特記仕様書 ・機械設備工事特記仕様書 ・外構工事特記仕様書 ・植栽工事特記仕様書	
4. 石綿等の取扱い		石綿等の取扱いについては、石綿障害予防規則(平成17年2月24日厚生労働省令第21号) (以下、「石綿則」という。)を遵守すること。 ○大気汚染防止法の一部を改正する法律〔全和2年法律第39号〕を遵守すること。	
5. 工事の期間		工事期間：契約工期による ・現場作業：— ・算定予定：— ・休館日：毎週水曜日 ・その他：—	
6. 工事の概要		・(1)自動制御設備工事 ・(2)— ・(3)— ・(4)—	
一般 共 通 事 項	項目	特記事項	
	①適用範囲	①本仕様書は、建築物等の機器替え及び修繕(以下「改修」という。)係る建築工事に適用する。	
	②適用基準等	①建築工事標準詳細(国土交通省大臣官房官房常務監修 最新版) ②建物構造設計基準(国土交通省大臣官房官房常務監修 最新版) ③建築工事監理要領 建築編(国土交通省大臣官房官房常務監修 最新版)	
	③一般事項	①工事施工時に予期せぬ非常事態が発生した場合には、監督職員に報告の上、指示に従うこと。 ②請負業者は、監督職員と随時打合せを行い、工程の確認、誤認及び工事の円滑な進捗をはかること。 ③工事系統を現場で提示すること。 ④工事着手前及び完成時に、以下に示す調査範囲の近隣家屋等の内外の状況(地盤、擁壁、内外壁、床、建具等)を調査し記録し、報告書を監督職員に提出すること。 調査範囲：※図示	
	概工期	①工事工期より　日前(監督職員の指示による) <1.1.2>	
	工事実績情報 (ORINS: 登録)	②適用しない <1.1.4>	
	施工体制	⑦請契約を締結する場合は、施工計画台帳及び施工系図を提出すること。	
	発生の対応等	⑧発生の件は、再生資源の処理の促進に関する法律、廃棄物の処理および清掃に関する法律、建設廃棄物処理規則、その他関連法令によるほか、建設廃棄物処理委託契約について適切に処理し監督職員に報告する。 ⑨廃棄物の処理を委託する場合には、運搬と区分についてそれらの計画者と「建設廃棄物処理委託契約書」により書面で委託契約を締結しなければならない。また、契約締結後は速やかに建設廃棄物処理委託契約書の写しより書面で委託契約を締結しなければならない。また、契約締結後は速やかに建設廃棄物処理委託契約書の写しを工事監督員に提出しなければならない。 ⑩建設廃棄物が委託料金などに処理されたことを確認するものとして、「産業廃棄物管理登録証(マニフェスト)」を使用しなければならない。また、運搬車両ごとに辨认番号(印字)を読み次第、速やかにA票、B票、C票の写しを工事監督員に提出し、最終的な分量については、認証出次表、速やかに認証資料(エク等)の写しを、工事の完了に際して、工事監督員に提出するものとする。 ⑪工事着手前に「再生資源利用促進計画書」及び「再生資源利用計画書」を提出し、工事監督員の承諾を得ること。 ⑫竣工検査までに「再生資源利用促進実施書」及び「再生資源利用実施書」を提出すること。 ⑬引き渡しを要するもの( ) ⑭規定において再引渡しを図るもの( ) ⑮再引渡しを図るもの ※コンクリート塊 *アスファルトコンクリート塊・建設生木材 ・金属類 ・ゴム類 ・ガラス類	
電気保安技術者	※適用する ・適用しない <1.3.3>		
事故報告	⑩事故報告 ※工事の施工中に事故が発生した場合は、直ちに監督職員に通報するとともに、別に指示する「事故報告書」を指定期日までに監督職員に提出する。		
設備工事との取合	※施工範囲 各工事の区分表による。 ※施工工圖 設備機器の位置、取合い等が検討できる施工図を提出して監督職員の承諾を受ける。		
設計者	法適合確認欄	検証者	工事名 令和7年度 東条福祉センターとどろき荘自動制御盤等更新工事
		図名 建築改修工事特記仕様書	縮尺 — 国図サイズ A3版(100%)
			日付 令和 年 月 日 国図番号 No. 2

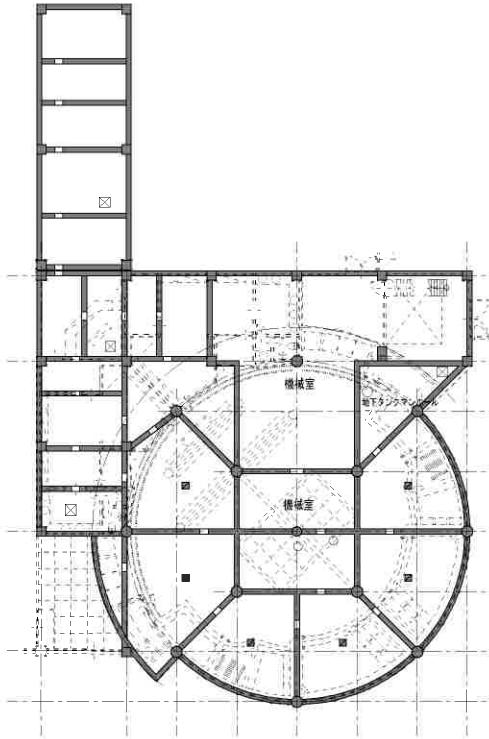

地階平面図 S=1/300

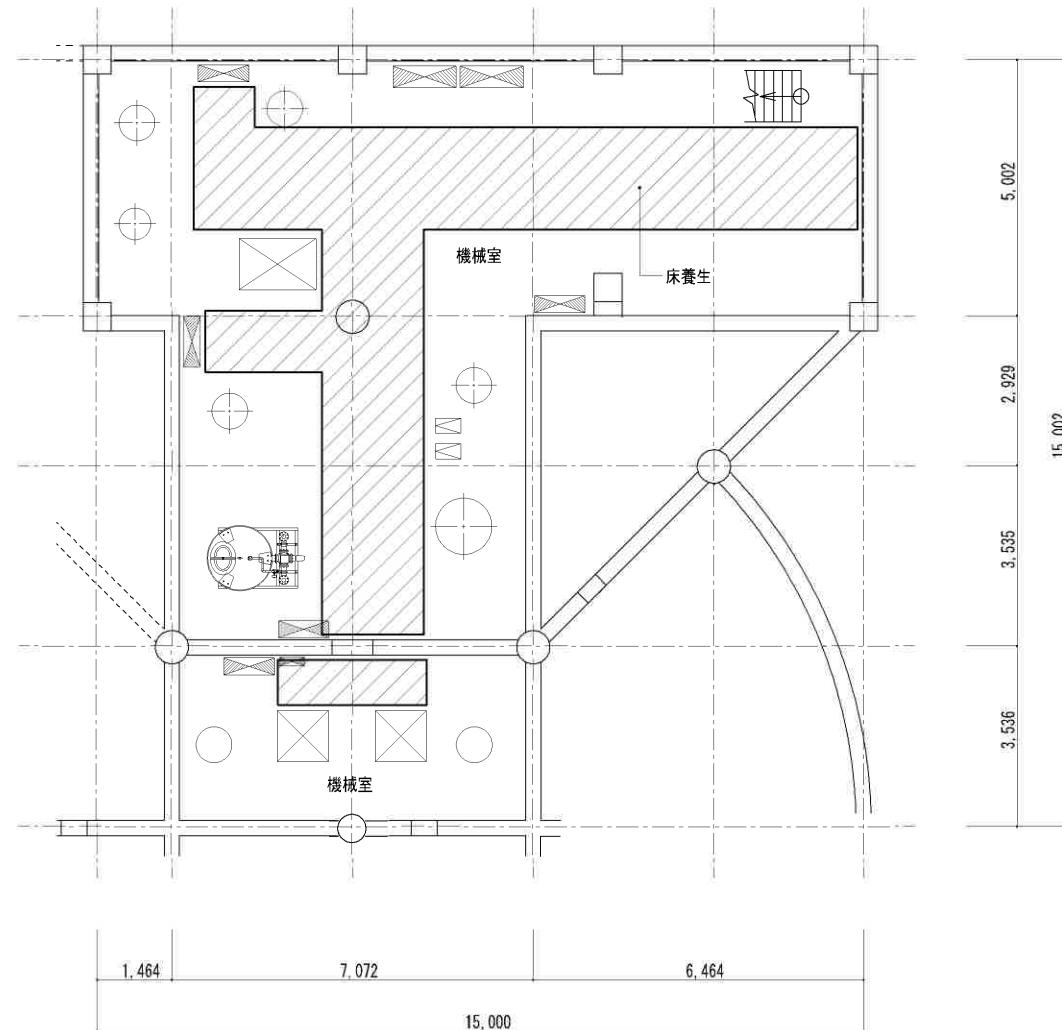

機械室平面図 S=1/100



加東市役所

〒673-1493 兵庫県加東市社50番地 TEL : 0795-42-3301(代表)

設計者

法適合認証欄

検査者

工事名 令和7年度 東条福祉センターとどろき荘自動制御盤等更新工事

縮尺 S=1/100

図面サイズ A3版(100%)

図名 地階平面図

日付 令和 年月日 図面番号 No. 3

\*図面表記縮尺はA3版印刷の場合の縮尺とする。

**機械設備特記仕様書**

I. 工事名称 令和6年度 東条福祉センターとどろき自動制御装置更新工事

II. 工事場所 建築図による

III. 一般共通事項

- 本工事の施工は直接、設計図書によると完全に施工すること、専任監査を実施下記によること。
- 国土交通大臣許可済み資格認定書（公共設施工事施設社業書）機械設置工事編 及び（構造圖）（最新版）
- 新日本建築学会規範第2部工事規範（最新版）
2. 本工事に必要な接合部への手順書、寸法等は該当者等が行い、これに従う費用は該当者の負担とする。
- 設計図書に明記なき場合は、生産者等は監督と技術上の上工とのこと、この看合金額の他に支払はない。
4. 工事に次のことを課す。監査の条件を満足すること。
- 承認図：自賠付、ハードファイル（2部） □施工図（2部）
- 工事直前 ハードファイル、印データ共（1部） □打合せ検査用、既成物点検、最終ファイルにて（1部）
- 完成検査、2折り図面、文字入り（2部） □官公署への申請書類の差し（1部）
- 完成検査（1部）
- その他の様式の表示する書類
5. 優先、位次
1. 監督員指名脱帽項 2. 賢誠宣言書 3. 特記事項 4. 計算図書 5. 機械設備共通仕様書

#### IV. 工事種目

- 給水施設工事 □消防設備工事 □換気設備工事
- 給排水設備工事 □浄化槽設備工事 □排水設備工事
- 排泄設備工事 □汚水設備工事 □雨水設備工事
- 衛生設備工事 □空気調節設備工事 □暖房工事
- 其他設備工事

#### V. 工事区分

工事項目	本工事	建築	電気	別途
構造体表面スリーブ				
鋼上塗装	○			
各種接合口	○			
浄化槽敷設自拘金、下水局負担金	○			
水道栓金、開閉負担金、徐々手料款	○			
外船中継音表示テープ及び表示板	○			
機械室工事	○			
機器1次側接続	○			
同上空配管	○			
機器2次側接続	○			

#### 設計用水平基準

鉛管場所	管径種別	特 定 の 位 置		一 段 の 施 設	
		主取扱会社	一般報告	主取扱会社	一般報告
<b>上蓋付、壁上付埋設水栓箱（※1）</b>					
上蓋付	1.0	1.5	1.5	1.0	
防振資材被覆	(2.0)	2.0	2.0	(1.5)	
水栓箱（※1）	(1.5)	(1.5)	(1.5)	1.0	
中 直 置	1.5	1.0	1.0	0.6	
防振資材被覆	(1.5)	(1.5)	(1.5)	(1.0)	
水栓箱（※1）	(1.5)	(1.5)	(1.5)	(1.0)	
地盤・1階	1.0	0.5	0.5	0.4	
防振資材被覆	(1.0)	(1.0)	(1.0)	(0.5)	
水栓箱（※1）	(1.0)	(1.0)	(1.0)	(0.5)	

(注) ( ) 内の数値は防振支物の機器の場合は適用する。( ) 内の数値は水栓箱に適用する。

(注) 上蓋付・1段階設置会社共用、1~4階層会社用、1~3階層会社用は上蓋付、1階層以上の場合は上蓋付


中防雨、給水栓、排水栓を含む各階に上層部に該当しないもの

(注) 主要接合部は、次のものを示す。

- 給水栓蓋 □排水栓蓋 □換気扇蓋 □空調機器 □熱源機器 □防火装置
- 監視制御装置 □危険物貯蔵庫 □火を使用する装置



[CP-3 水風呂過制御盤] 削去更新

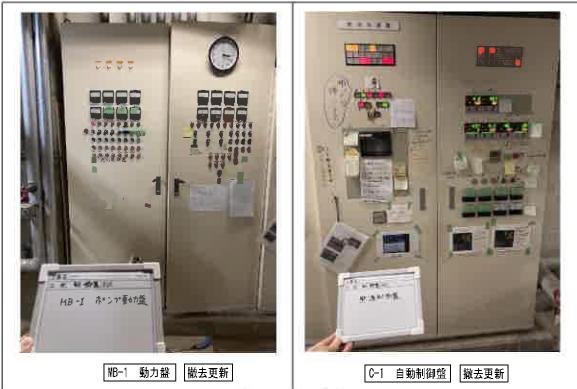

NB-1 動力盤 削去更新  
C-1 自動制御盤 削去更新




[CP-2 気泡バイラス過制御盤] 削去更新



[CP-4 ウタセロ過制御盤] 削去のみ



[CP-5 ジャグジー過制御盤] 削去のみ

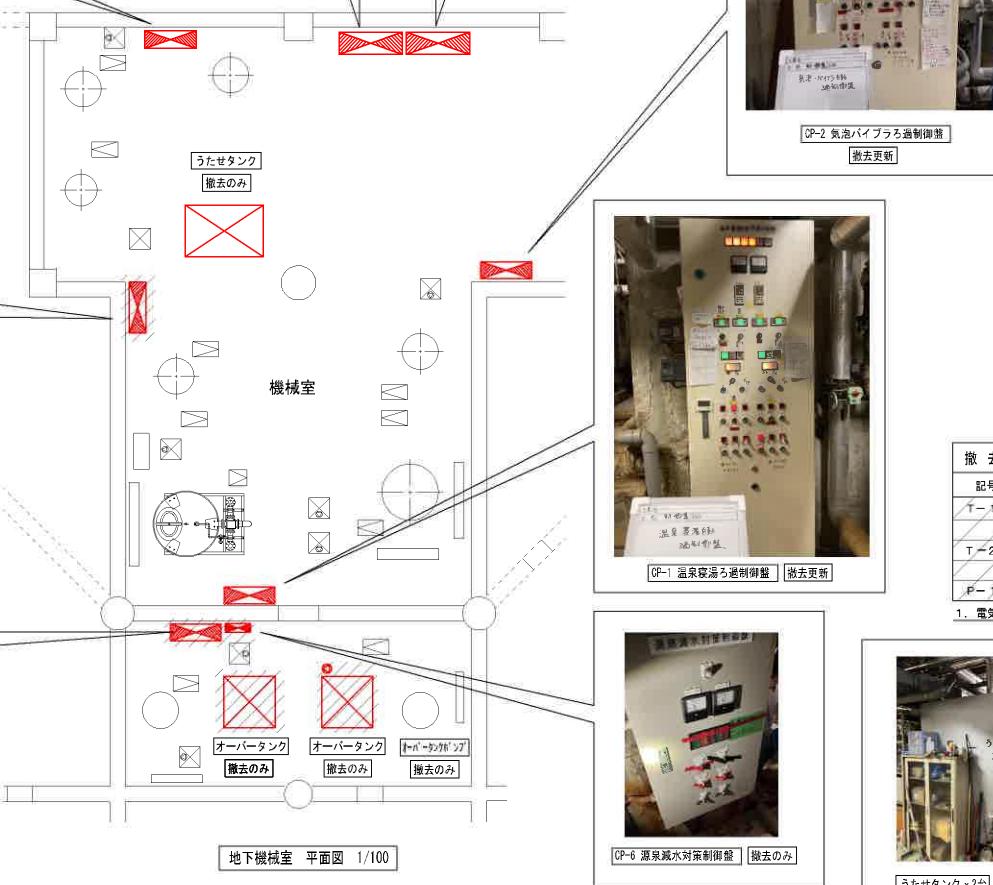

地下機械室 平面図 1/100

#### 1. 工事内容特記仕様書

既設自動制御盤、自動制御盤、ろ過制御盤撤去更新・試運転調整に伴う一切の工事。

制御盤の更新は以下とする。

自動制御盤 M-B-1 (撤去更新)

自動制御盤 C-1 (撤去更新)

ろ過制御盤 CP-1 温泉湯沸過制御盤 (撤去更新)

ろ過制御盤 CP-2 氷泡バイラス過制御盤 (撤去更新)

ろ過制御盤 CP-3 水風呂過制御盤 (撤去更新)

ろ過制御盤 CP-4 ウタセロ過制御盤 (撤去のみ)

ろ過制御盤 CP-5 ジャグジー過制御盤 (撤去のみ)

ろ過制御盤 CP-6 源泉減水対策制御盤 (撤去のみ)

うたせタンク 2.0m撤去、男子、女子オーバータンク1.0m×2台撤去、ホームポンプ1台撤去

注1: 既存男女子氷泡バイラス過制御盤 男女女子水風呂制御盤のタイマーはろ過開始タイマーのみ

その他の洗浴等のタイマーは手動で行っているので新設制御盤は不要としてもよい。

注2: 男女女子氷泡バイラス過濾ポンバーター制御を行っているため新設も設置する。

注3: WP-1動力制御盤 温泉湯沸ポンプ、源泉ポンプNo1 No2はブレーカーを現状に合うものに再選定する

うたせポンプ、ジャグジーポンプ、等不要なブレーカーは必要なし

注4: ブレーカーがOFFとなっているor ブランクプレートとなっている、養生テープが張っている計器類

ブレーカーなどは現状については現状利用していないので、新設には不要とする。

撤去に当たっては十分な現地調査の上、撤去を行う事。

新設機器設置に伴う配管の一部調整、既設配管接続を含む。

新設機器設置による既設電線の接続は本工事に含む。

新設制御盤設置の際には新規に配管ルートを設置する事。

工事に際し、施設割と十分日程調整をし施工開始する事。

#### 2. 以下の項目はすべて本工事に含む

既設機器撤去搬出工事費	1式
新設機器搬入搬付工事費	1式
既設機器処分費	1式
配線、配管設備工事費	1式
配線、配管資材費	1式
二次側電気工事費(電材共)	1式
消耗耗材費	1式
機材、資材運搬費	1式
器具工具捐贈	1式
安全対策、養生費	1式
試運転調整費	1式
交通費	1式
諸経費	1式

#### 撤去機器リスト

記号	機器名	仕様	台数	設置場所	備考
T-1	うたせケック	仕様:SUS製 1.6×1.2×2.0H	1	機械室	
T-2	オバーラン	仕様:FPR製 1.0×1.0×1.0H	2	機械室	
P-1	オバーランボン	仕様:40×40×100L/min×30m	1	機械室	

1. 電気容量は参考とする。


斜線部分は撤去を示す



うたせタンク×2台 削去のみ



オーバータンク×2台 削去のみ

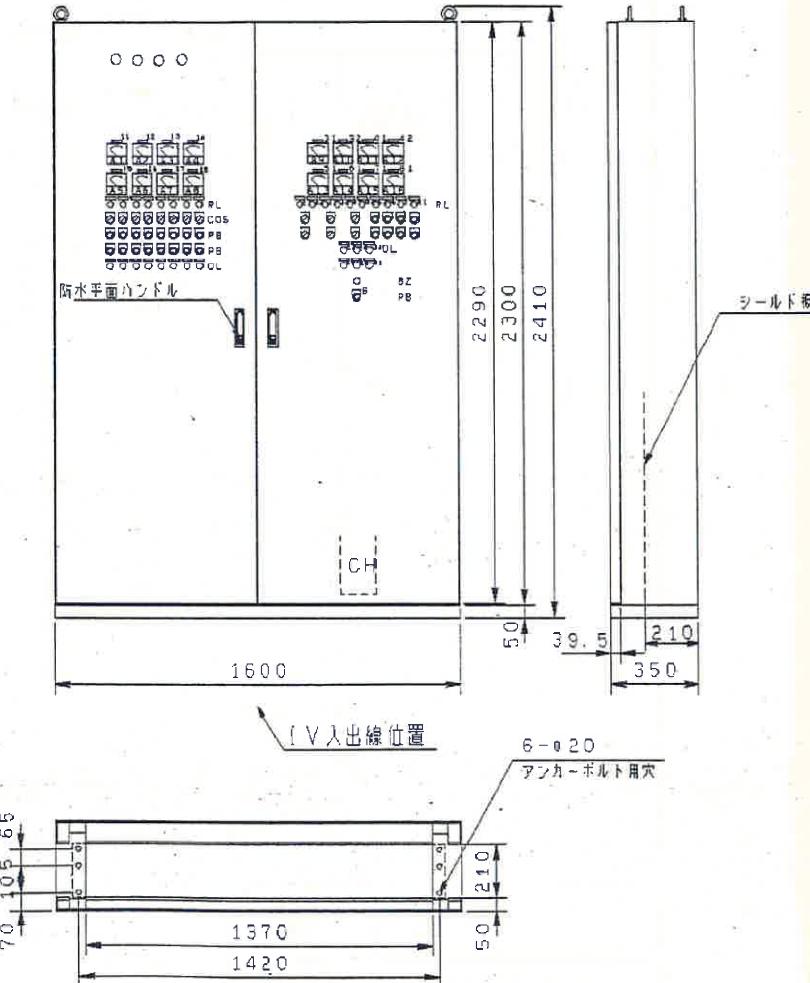

名称銘板一覧表

N P 1	M日-1
1 1	海水支給ポンプ
1 2	大浴槽熱交換ポンプNO. 1
1 3	大浴槽熱交換ポンプNO. 2
1 4	気泡浴槽熱交換ポンプNO. 1
1 5	気泡浴槽熱交換ポンプNO. 2
1 6	ウタセ湯槽熱交換ポンプ
1 7	ショグナー熱交換ポンプNO. 1
1 8	ショグナー熱交換ポンプNO. 2
2 1	海水ポンプNO. 1
2 2	海水ポンプNO. 2
3 1	海水循環ポンプNo. 1
3 2	海水循環ポンプNo. 2
4 1	海水排水ポンプNo. 1
4 2	海水排水ポンプNo. 2
5 1	海水ポンプ
6 1	温泉二次側ポンプ
7 1	排氣ファン
8 1	給氣ファン
2 3	高架水槽漏水
2 4	高架水槽漏水
2 5	受水槽漏水
2 6	受水槽漏水
3 3	離樹水槽漏水
4 3	海水排水槽漏水
B	ブザー停止

注: 図中にあるものは全て最新の機種に更新すること



加東市役所

〒673-1493 兵庫県加東市社50番地 TEL: 0795-42-3301(代表)

設計者

法適合認証欄

検証者

工事名 令和7年度 東条福祉センターとどろき荘自動制御盤等更新工事

縮尺






-

図面サイズ A3版(100%)

図名 NB-1 自動制御盤(既設図1)

日付 令和 年 月 日

図面番号 No. 6

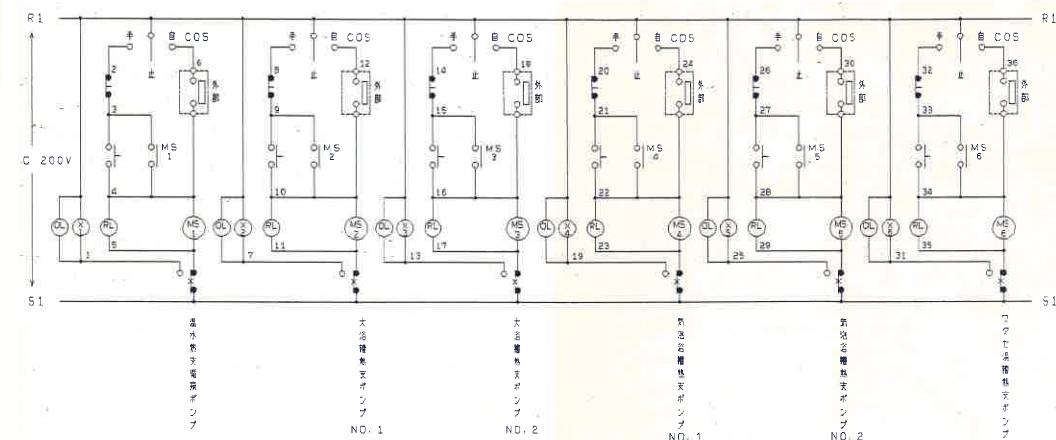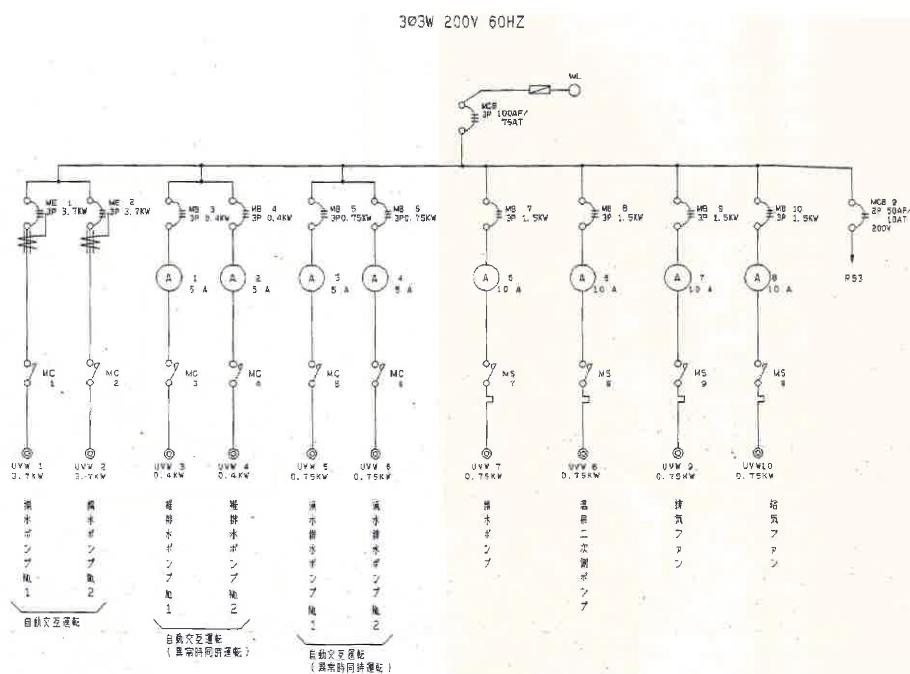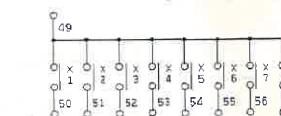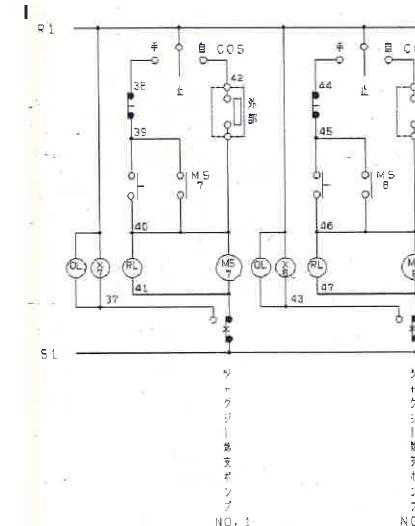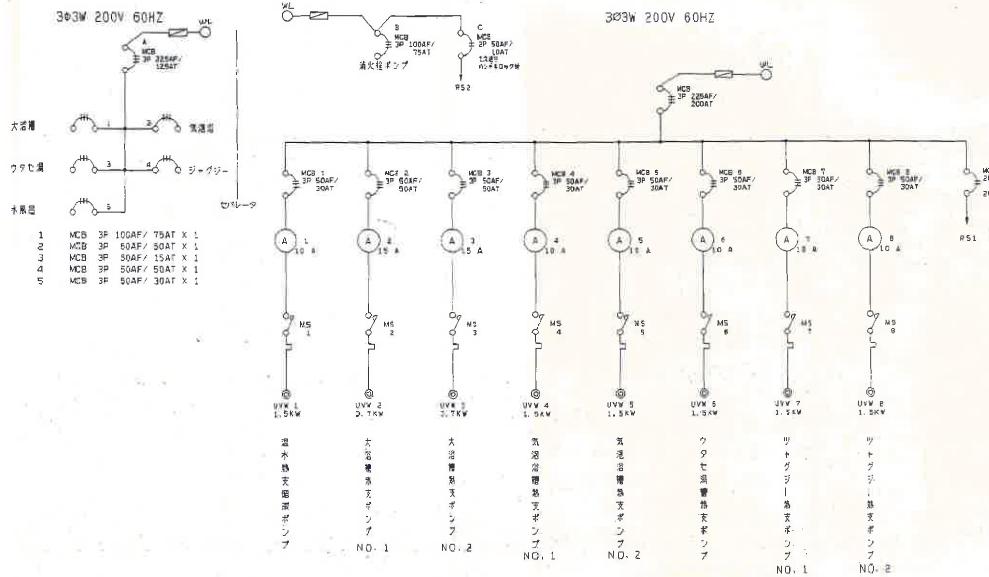

注：図中にあるものは全て最新の機種に更新すること



加東市役所

〒673-1493 兵庫県加東市社50番地 TEL: 0795-42-3301(代表)

設計者

法適合確認欄

検証者

工事名 令和7年度 東条福祉センターとどろき荘自動制御盤等更新工事

図名 NB-1 自動制御盤(既設図2)



縮尺

—



図面サイズ A3版(100%)

日付 令和 年月日

図面番号 No. 7


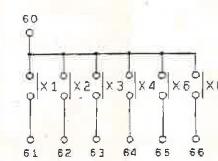
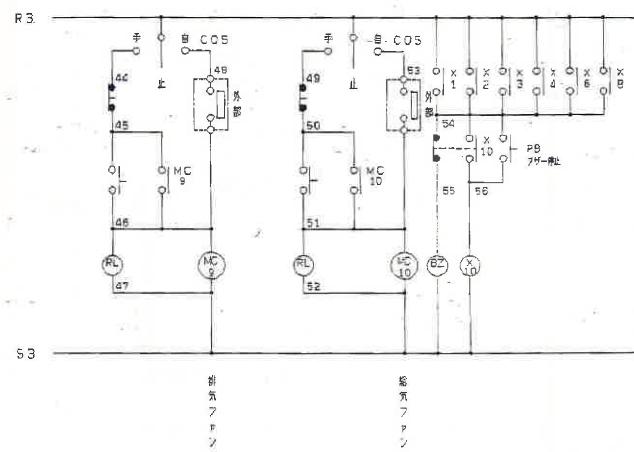


動作一覧表					
CDS位置	水位	高水	OFF状態	ON状態	警報
手-N.O. 1	N.O. 1連絡運転	高水	停止	運転	高水(同時運転)
手-自文	停止	高水	停止	停止	高水
手-N.O. 2	N.O. 2連絡運転	高水	停止	運転	高水(同時運転)
止-	停止	高水	停止	停止	高水
自-N.O. 1	N.O. 1停止	高水	高水	停止	高水(空船防止)
自-自文	N.O. 1(2)	停止	NO. 1	停止	高水(空船防止)
自-N.O. 2	N.O. 2停止	高水	高水	停止	高水(空船防止)

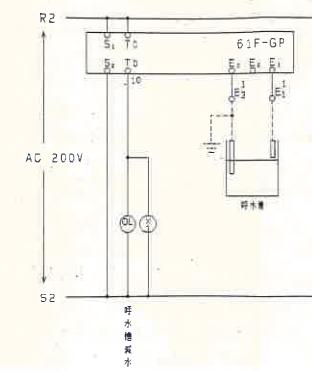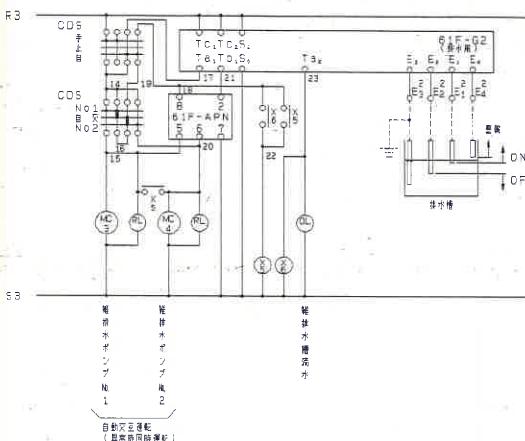


CDS位置	水位	ON状態	OFF状態	ON状態	警報
手-N.O. 1	N.O. 1連絡運転	高水	停止	運転	高水(同時運転)
手-自文	停止	高水	停止	停止	高水
手-N.O. 2	N.O. 2連絡運転	高水	停止	運転	高水(同時運転)
止-	停止	高水	停止	停止	高水
自-N.O. 1	N.O. 1停止	高水	高水	停止	高水(同時運転)
自-自文	N.O. 1(2)	停止	NO. 1(1)	停止	高水(空船防止)
自-N.O. 2	N.O. 2停止	高水	高水	停止	高水(同時運転)

CDS位置	水位	ON状態	OFF状態	ON状態	警報
手-N.O. 1	N.O. 1連絡運転	高水	停止	運転	高水(同時運転)
手-自文	停止	高水	停止	停止	高水
手-N.O. 2	N.O. 2連絡運転	高水	停止	運転	高水(同時運転)
止-	停止	高水	停止	停止	高水
自-N.O. 1	N.O. 1停止	高水	高水	停止	高水(同時運転)
自-自文	N.O. 1(2)	停止	NO. 2(1)	停止	高水(空船防止)
自-N.O. 2	N.O. 2停止	高水	高水	停止	高水(同時運転)

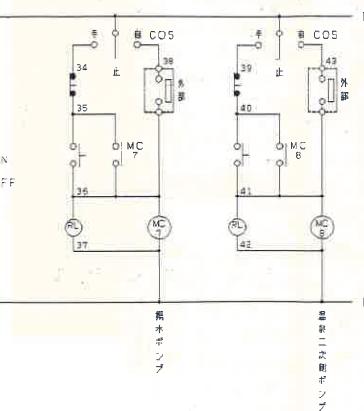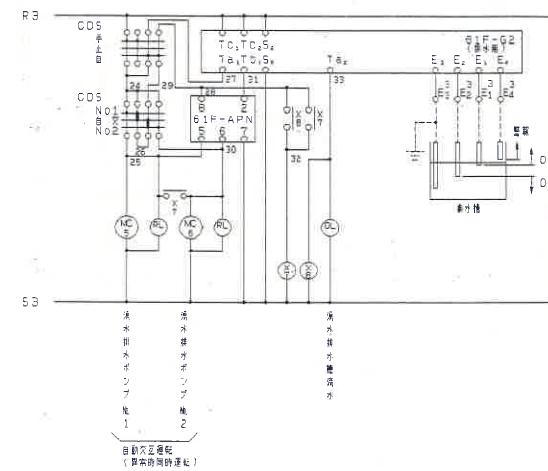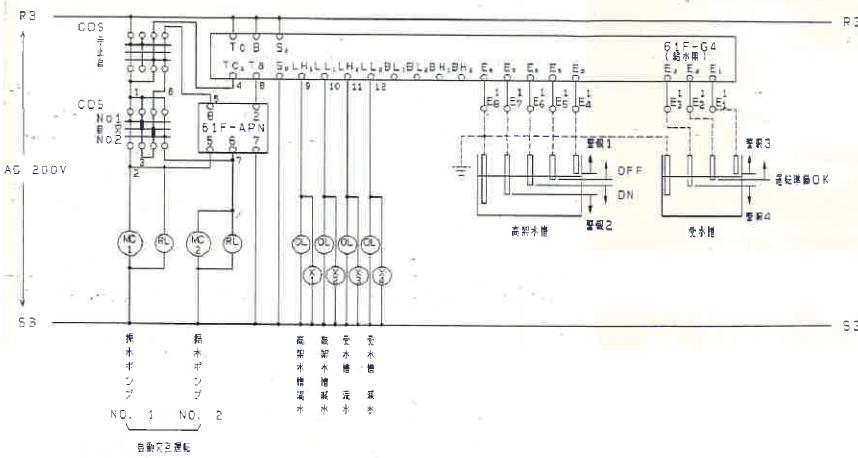

注：図中にあるものは全て最新の機種に更新すること

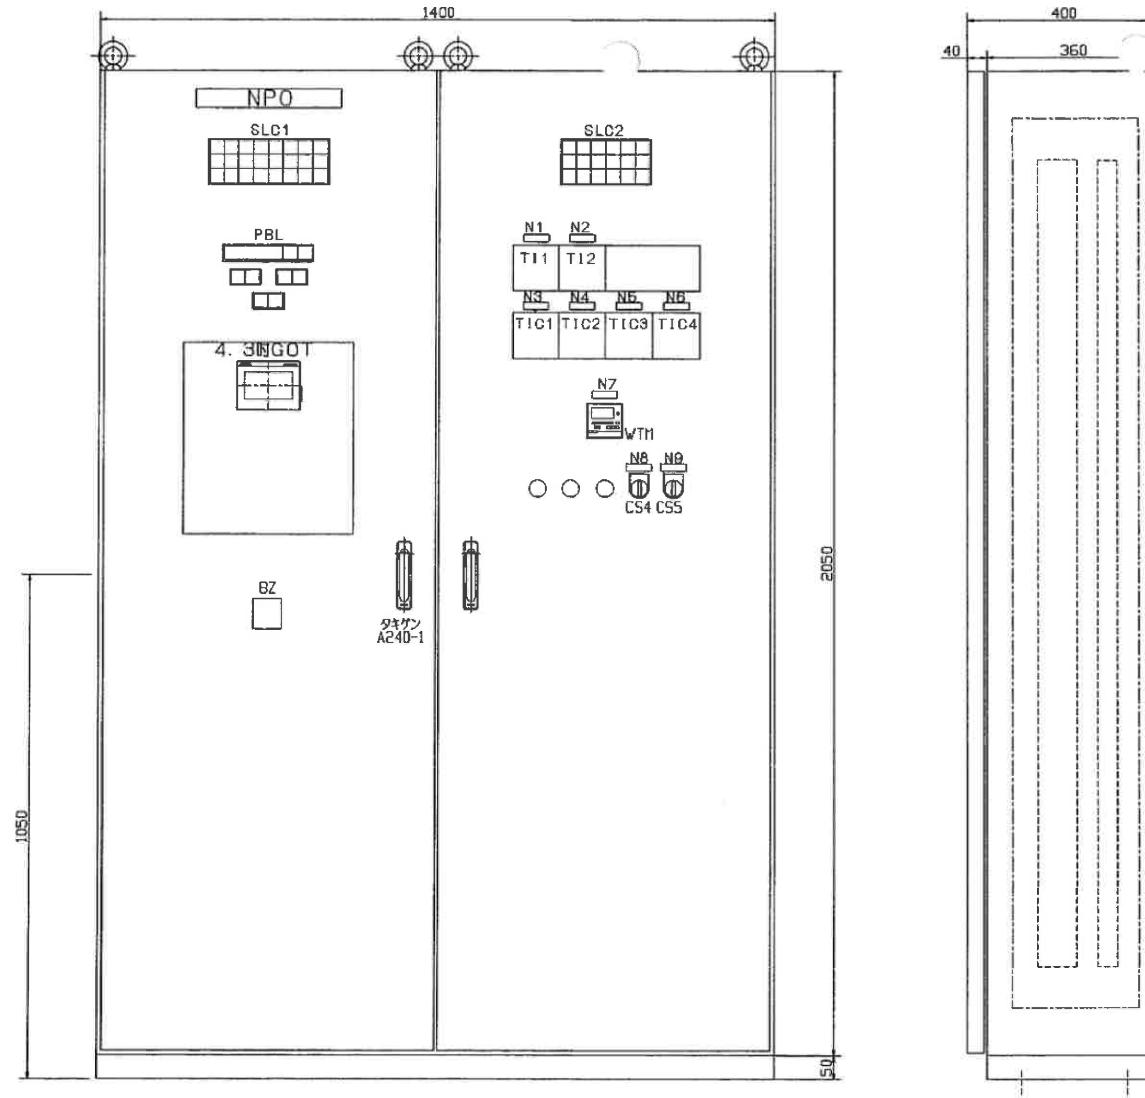


銘板 透明アクリル樹脂製 白地黒文字 内ゴシック体

NP. No	記 入 文 字	サ イ ズ	数 量
NPO	熱源制御盤	300x40x4t	1
N1	冷凍水圧 温度指示計	50x15x2t	1
N2	冷凍水温 温度指示計	50x15x2t	1
N3	ST-1-1 湿度指示調節計	50x15x2t	1
N4	ST-1-2 湿度指示調節計	50x15x2t	1
N5	ST-2 湿度指示調節計	50x15x2t	1
N6	HT-1 温度指示調節計	50x15x2t	1
N7	遮光タイマー	50x15x2t	1
N8	BV-6	50x15x2t	1
N9	BV-7	50x15x2t	1

注：図中にあるものは全て最新の機種に更新すること

 加東市役所	設計者	法適合確認欄	検査者	工事名	縮尺	図面サイズ
				令和7年度 東条福祉センターとどろき在自動制御盤等更新工事		
図名 C-1 自動制御盤（既設図1）					日付 令和 年月日	図面番号 No. 9

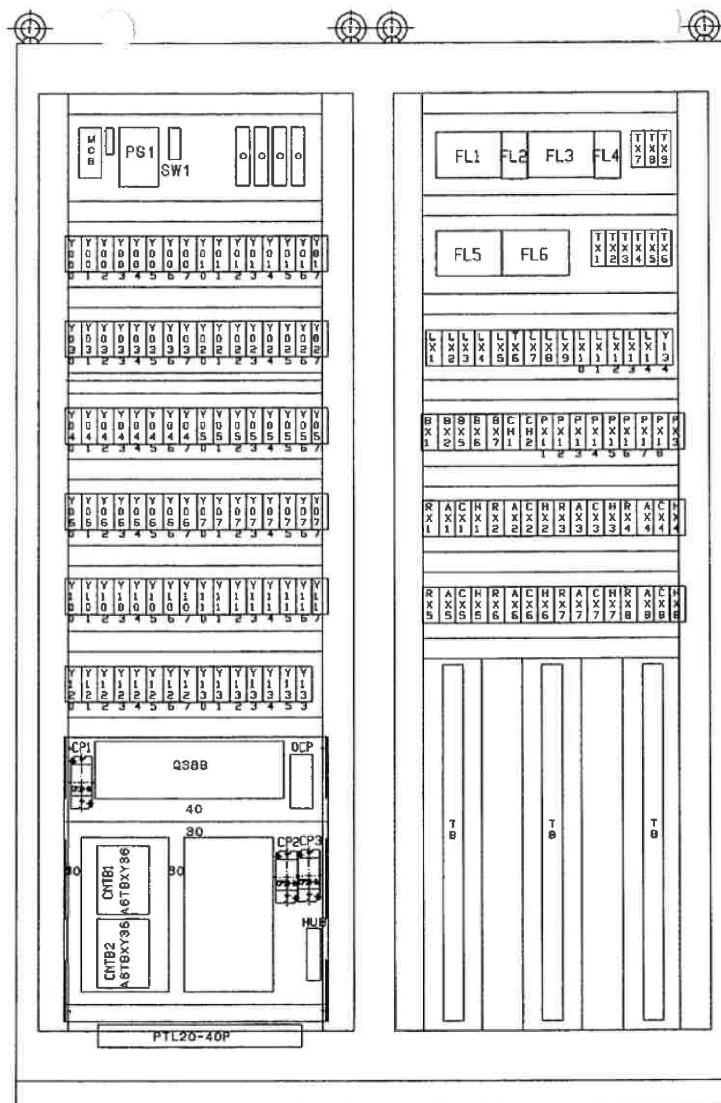


電源	システム 自動運転	システム 手動運転	蓄熱運転	緊急給湯 要求	空調運転	
	RHP-1 故障	RHP-2 故障	R-9 故障	R-10 故障	R-7 故障	R-8 故障
	RHP-1 運転	RHP-2 運転	R-9 運転	R-10 運転	R-7 運転	R-8 運転

ST-1-1	ST-1-1	ST-1-2	ST-1-2	ST-2		HT-1	
温度低下	温度異常低下	温度低下	温度異常低下	温度低下		HT-1	
漏水	給水	漏水	給水	漏水		HT-1	HT-1
漏気	異常漏気	漏気	異常漏気	漏気		HT-1	漏気

手元選択 遠方選択 自動選択 手動選択 軒房選択 冷房選択

システム起動 システム停止 緊急給湯運転 緊急給湯停止

アサー停止 ランプチャック

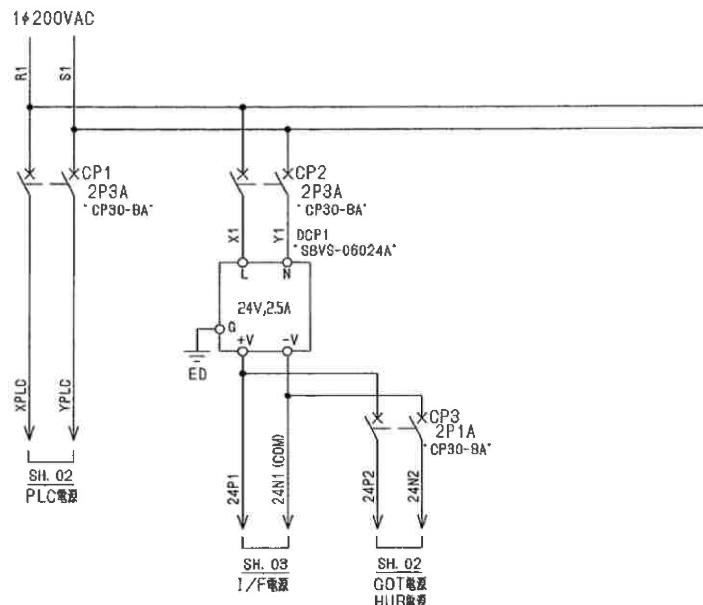

※図中明記なき電線サイズは1V-1.25sq(黄)とします。但し、DC回路は(青)

注：図中にあるものは全て最新の機種に更新すること



設計者	法適合確認欄	検証者	工事名	縮尺	図面サイズ
			令和7年度 東条福祉センターとどろき荘自動制御盤等更新工事	—	A3版(100%)



加東市役所


〒673-1493 兵庫県加東市社50番地 TEL: 0795-42-3301(代表)

午前 令和 年 月 日 図面番号 No. 10

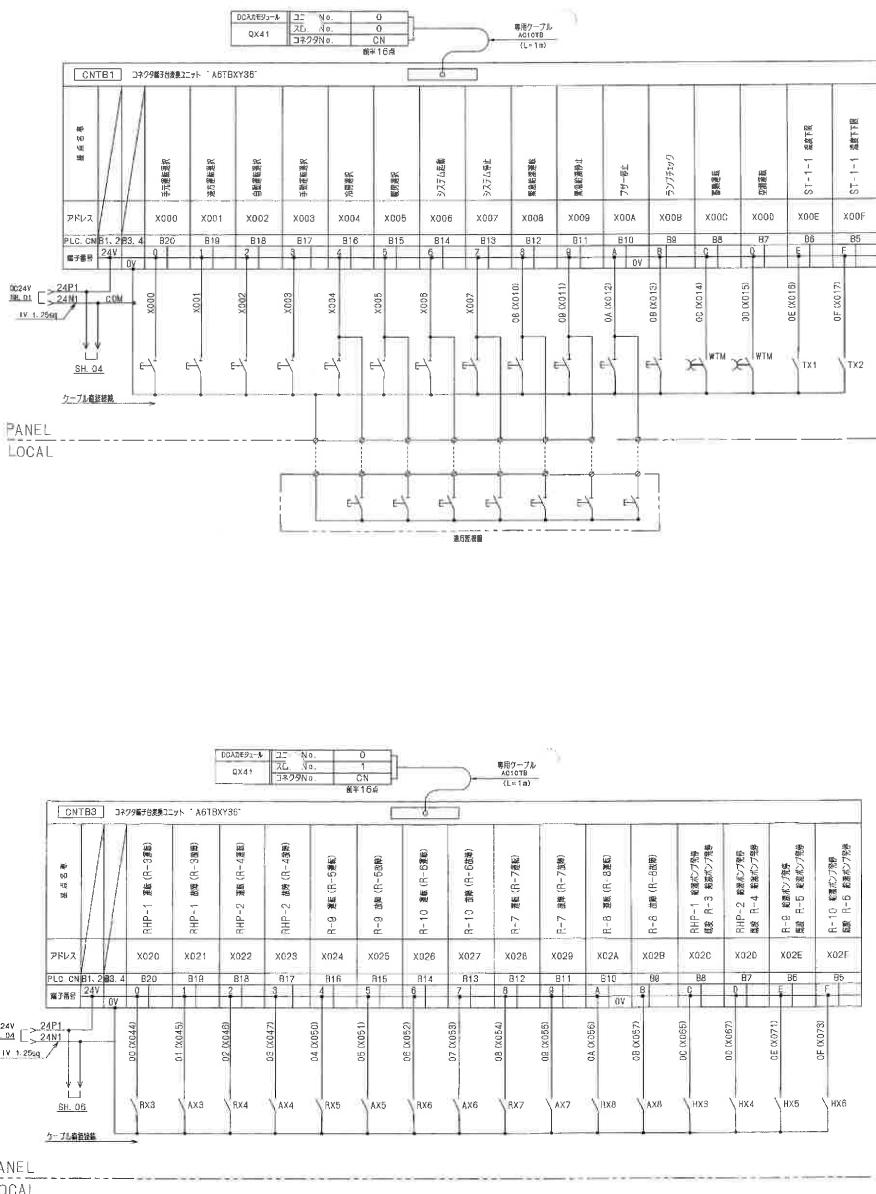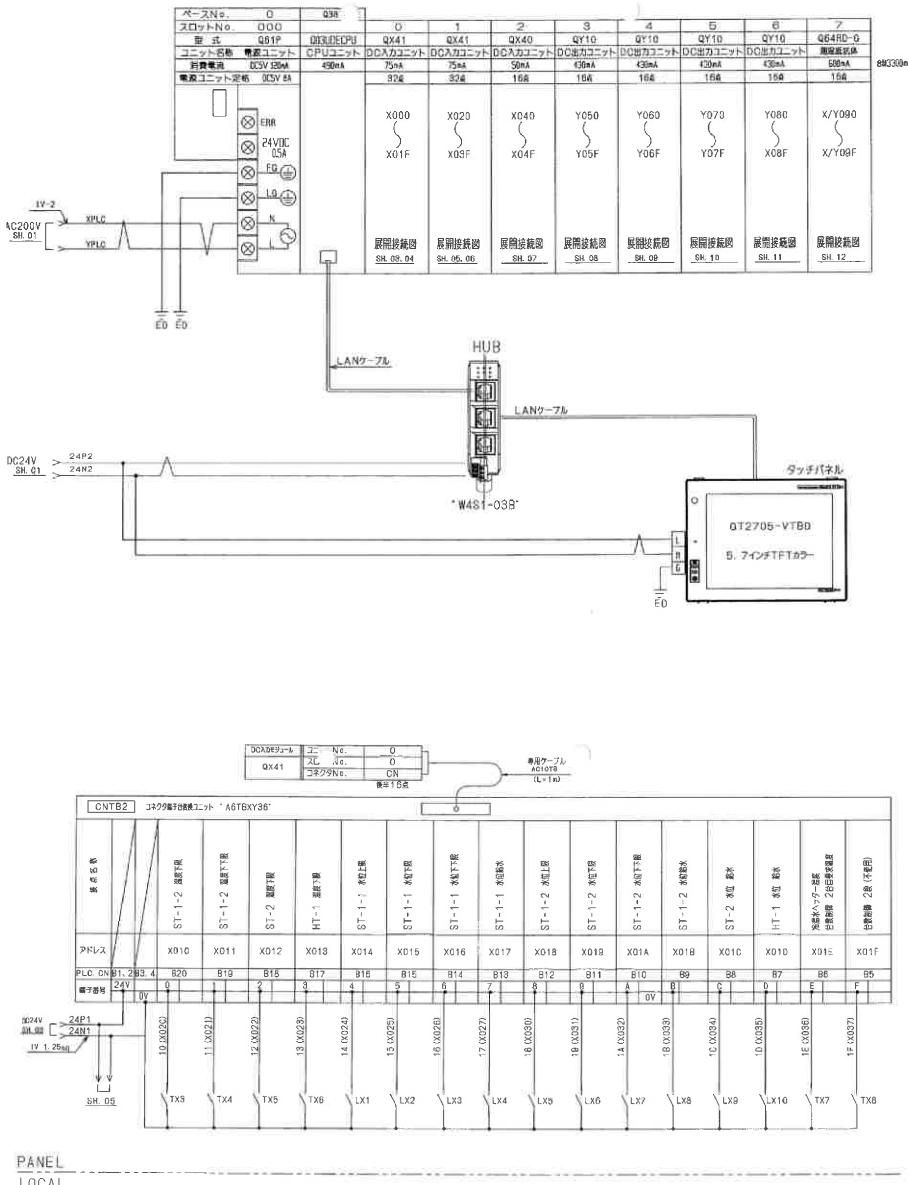


\*図中に明記なき電線サイズは 1V-1. 25sq (黄) とします。但し、DC回路は (青)



注：図中にあるものは全て最新の機種に更新すること

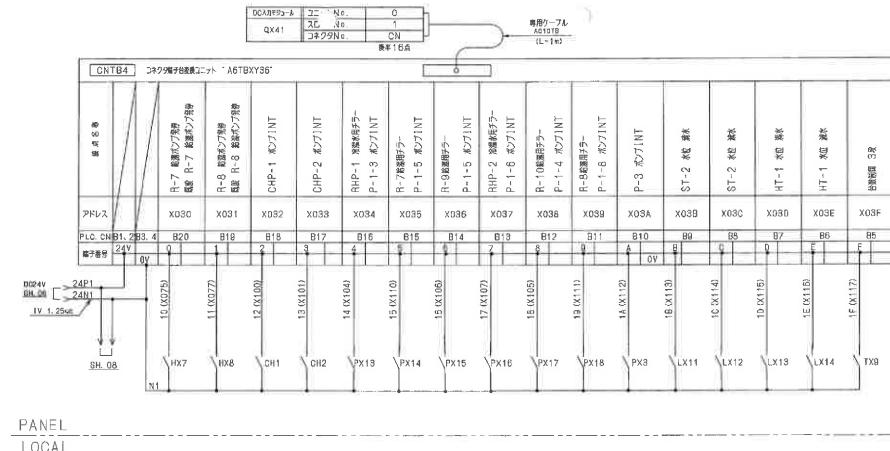

PANEL  
LOCAL





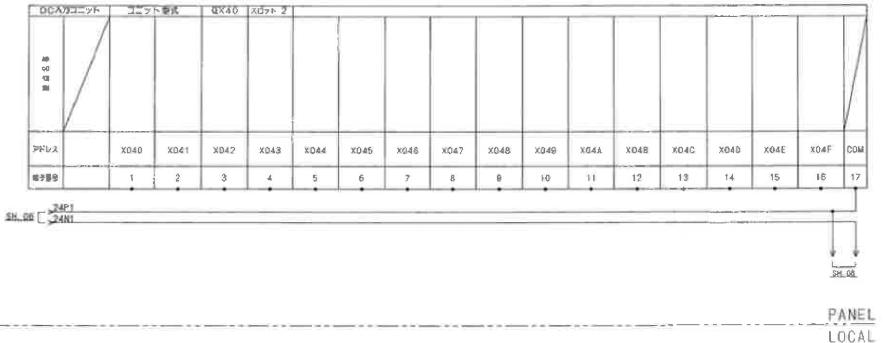


PANEL  
LOCAL

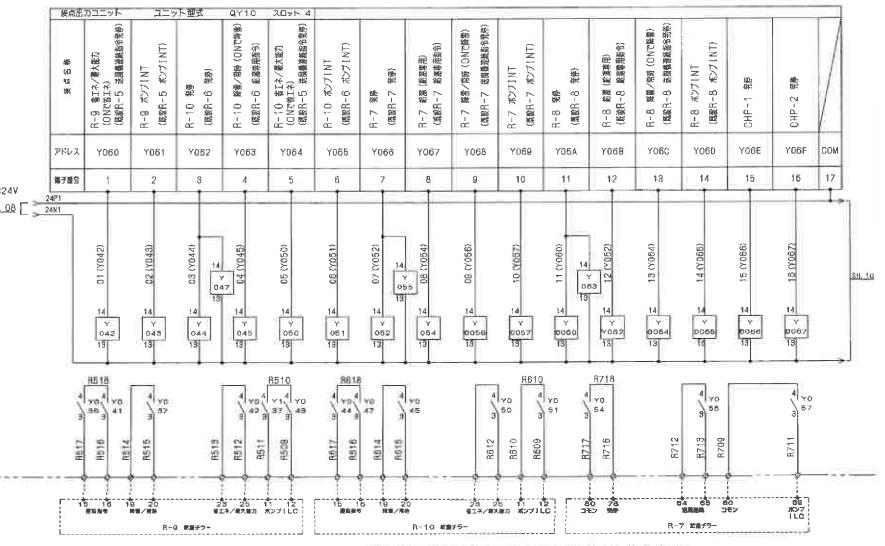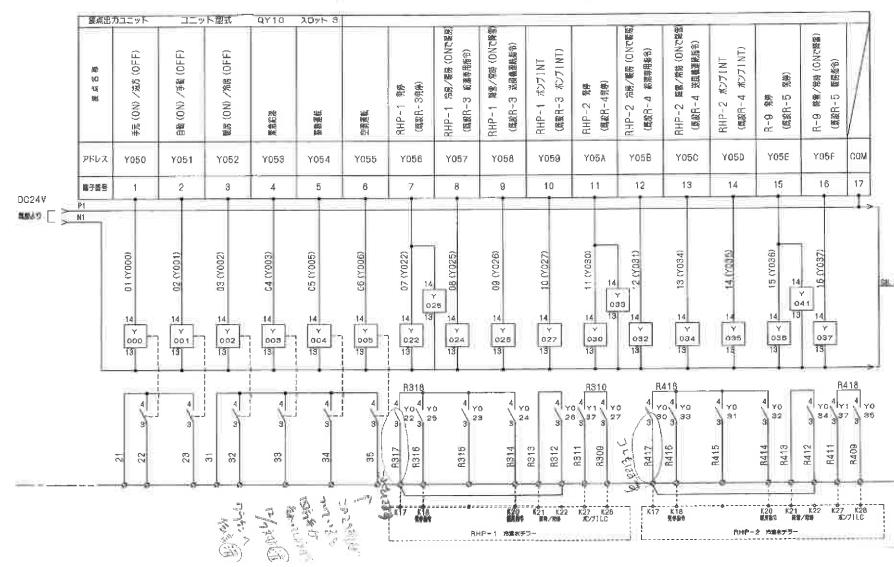





\*図中に明記なき電線サイズは I V - 1. 25sq (黄) とします。但し、DC回路は (青)


注：図中にあるものは全て最新の機種に更新すること

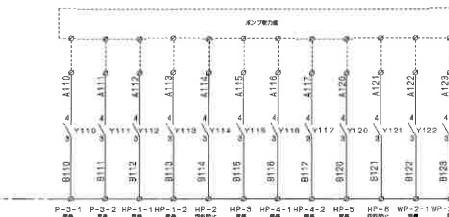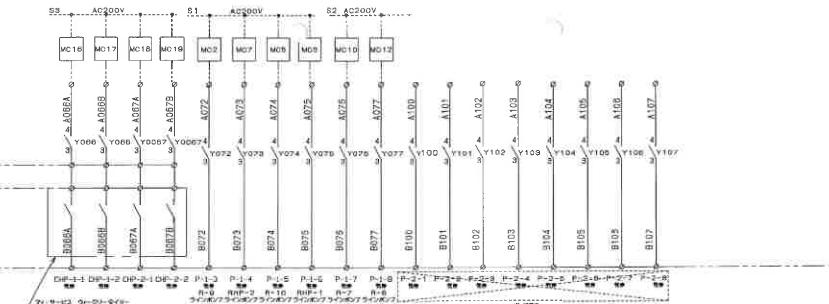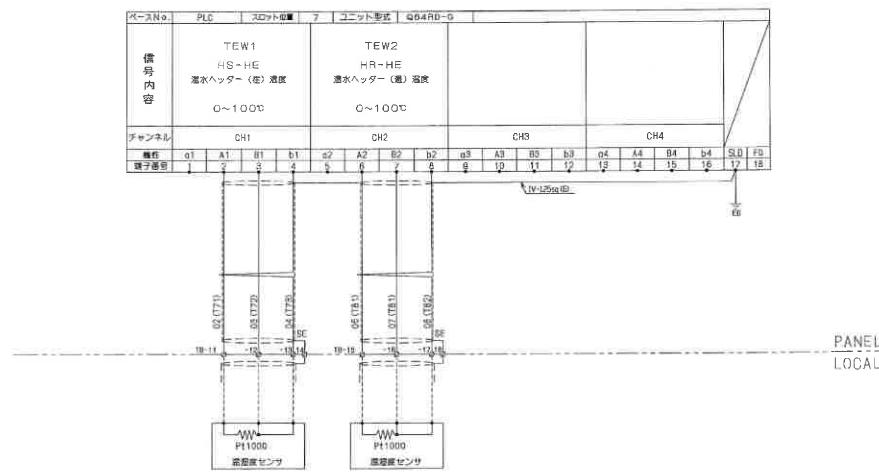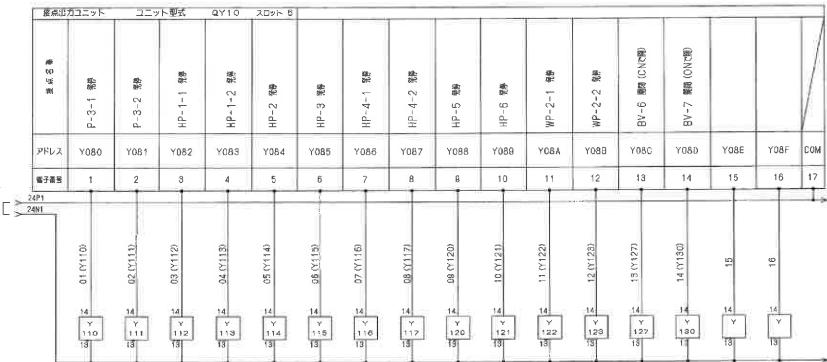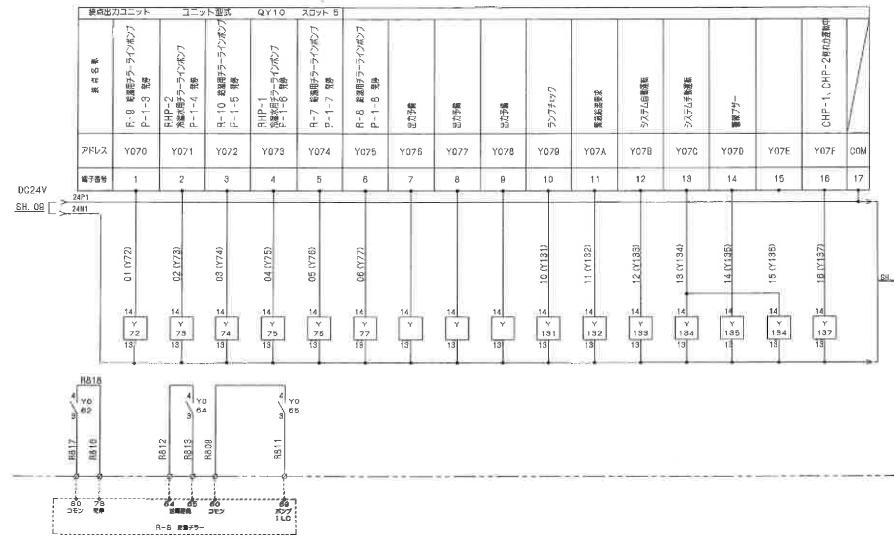

※図中明記なき電線サイズは I V - 1, 25 s q (黄) とします。但し、DC回路は (青)

注：図中にあるものは全て最新の機種に更新すること

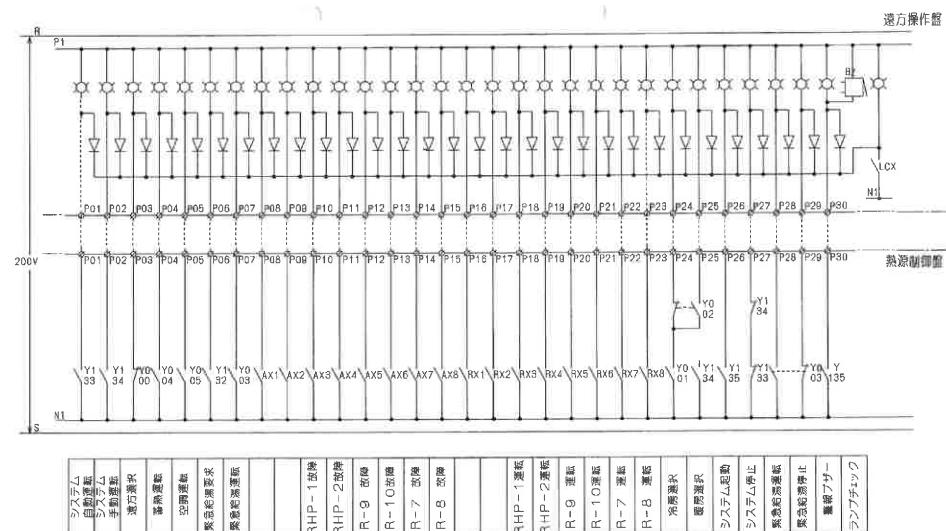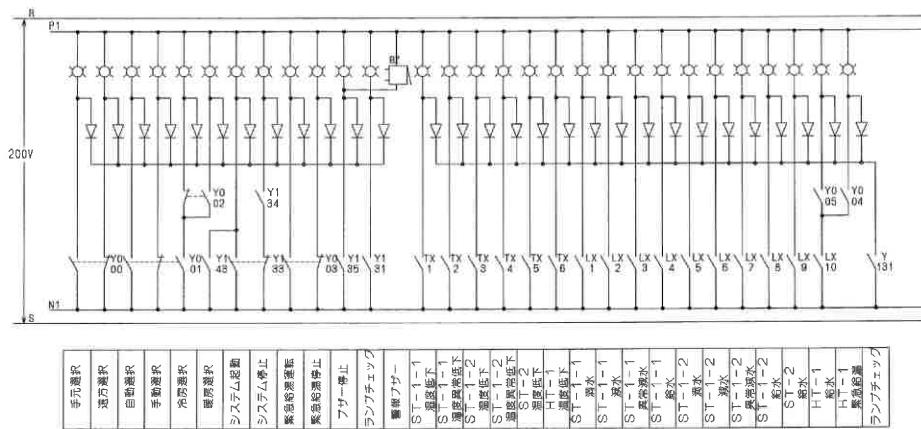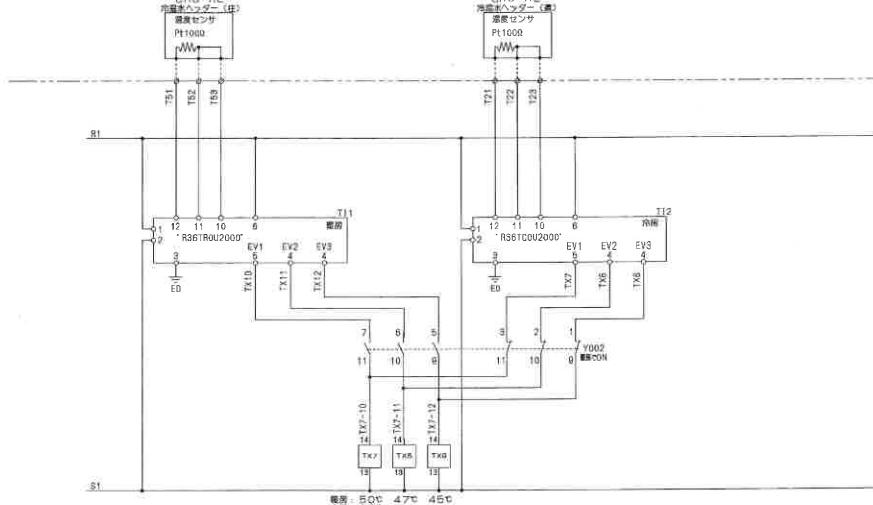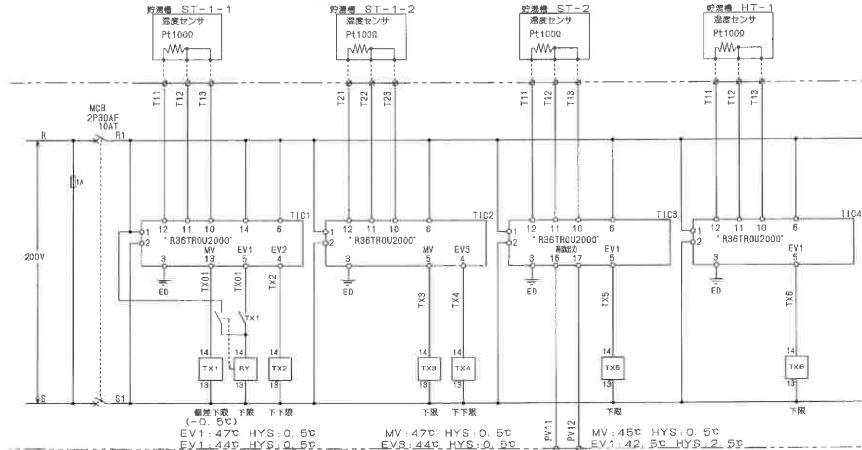

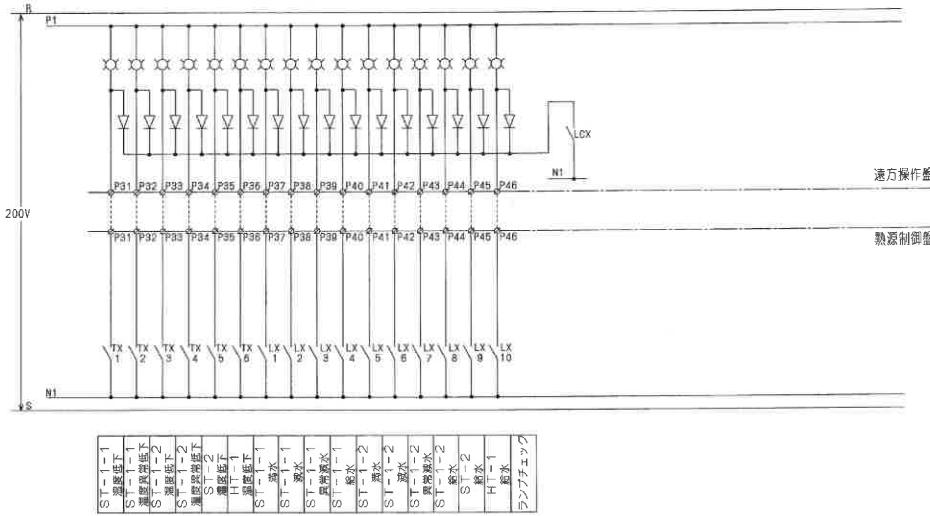

※図中明記なき電線サイズは IV-1. 2.5sq (黄) とします。但し、DC回路は (青)



加東市役所

〒673-1493 兵庫県加東市社50番地 TEL: 0795-42-3301(代表)

設計者

法適合確認欄

検証者

工事名 令和7年度 東条福祉センターとどろき荘自動制御盤等更新工事

縮尺

—



図面サイズ A3版(100%)

図名 C-1 自動制御盤 (既設図7)

日付

令和 年月日


図面番号 No.15

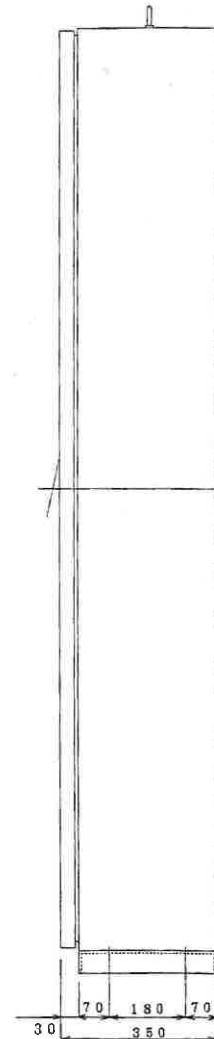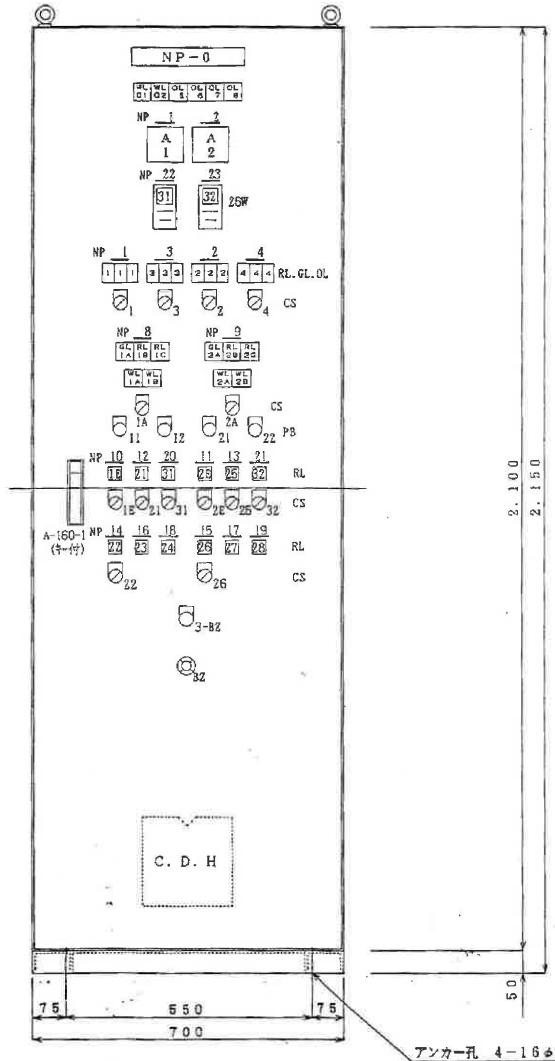


銘板記入文字一覧表

NP-0	温泉・宿泊自動制御装置	1	VL01	受電	1
1 男子脱衣ボンズ	3	VL02	制御電源	1	
2 女子脱衣ボンズ	3	RL 1~4	運転	4	
3A 美容ボンズ	1	GL 1~4	停止	4	
3 男子美容ボンズ	1	OL 1~4	锁定	4	
4 女子美容ボンズ	1	RL 1E, 2E, 21~28	開	10	
5 制御リタ. 1次電源	1	RL 31, 32	昇温中	2	
C		CS 1~24	沐浴	2	
7 主幹	1	RL 13, 2B	休止	2	
8 男子自動沐浴機	1	RL 1C, 2C	洗浴	2	
9 女子自動沐浴機	1	VL 1A, 2A	沐浴弁 開	2	
10 男子エアーフルイ	1	VL 1B, 2B	逆洗弁 閉	2	
11 女子エアーフルイ	1	OL 5	男子浴槽水位	1	
12 男子給湯弁	1	OL 6	女子浴槽水位	1	
13 女子給湯弁	1	OL 7	男子浴槽水温異常	1	
14 男子給水弁	1	OL 8	女子浴槽水温異常	1	
15 女子給水弁	1	CS 1~4, 1A, 2A, 1E, 2E, 21, 22, 31, 32	手動 - 断 - 自動	12	
16 男子逆流防止弁	1				
17 女子逆流防止弁	1				
18 男子逆洗防止弁	1	CS 22, 2E	閉 - 開	2	
19 女子逆洗防止弁	1	PB 11, 21	手動・沐浴スタート	2	
20 男子熱交換水弁	1	PB 12, 22	手動・逆洗スタート	2	
21 女子熱交換水弁	1	3-82	ブザー停止	1	
22 男子浴槽温度	1				
23 女子浴槽温度	1				
24 逆流防止弁	1				
25 逆洗防止弁	1				
26 逆洗防止弁	1				
27 逆洗防止弁	1				
28 逆洗防止弁	1				

3φ 3W AC200V 60Hz

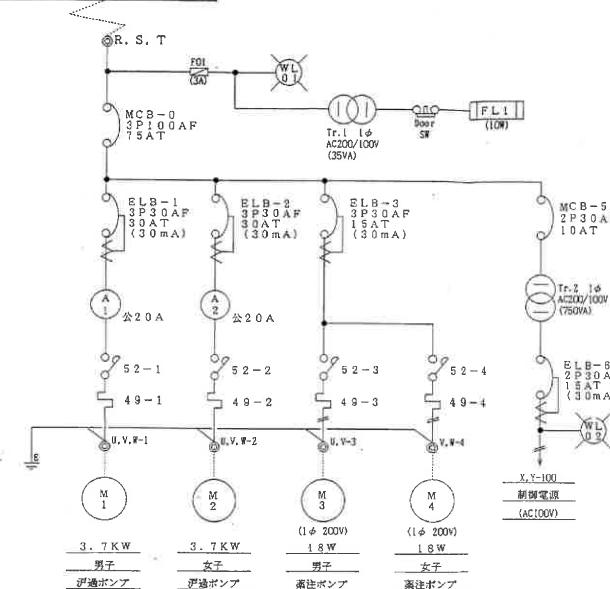


注：図中にあるものは全て最新の機種に更新すること

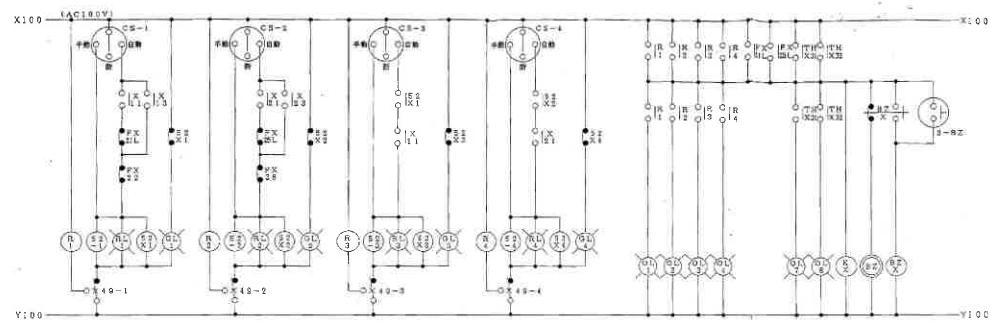


男子尿洗ポンプ、女子尿洗ランプ、男子便器ポンプ、女子便器ポンプ、便器洗浄、手洗い、自動洗浄、アーモド


(ノンブリッジ自動洗浄制御回路)

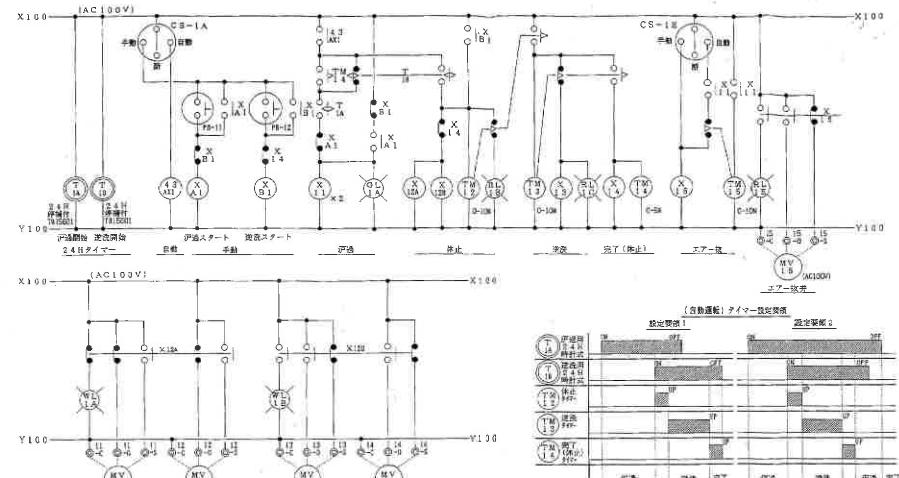

男子温泉・浴湯自動制御回路

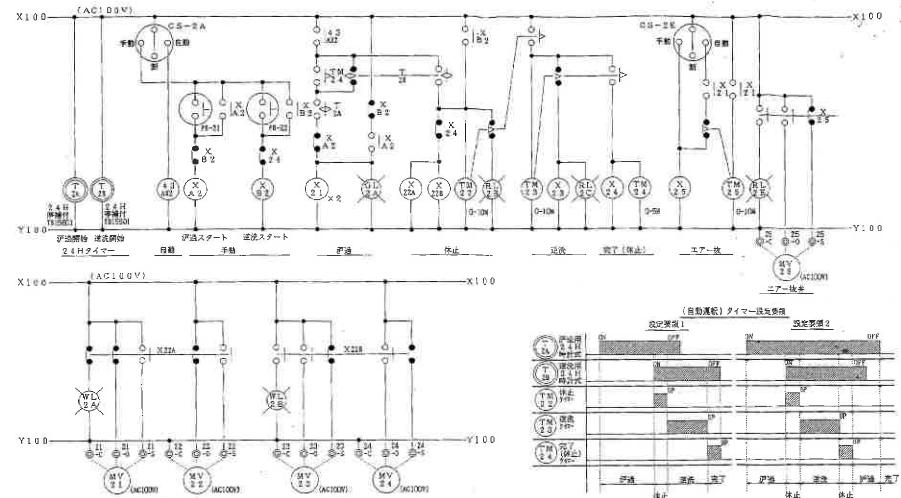


女子尿洗ポンプ、便器洗浄、手洗い、自動洗浄、アーモド

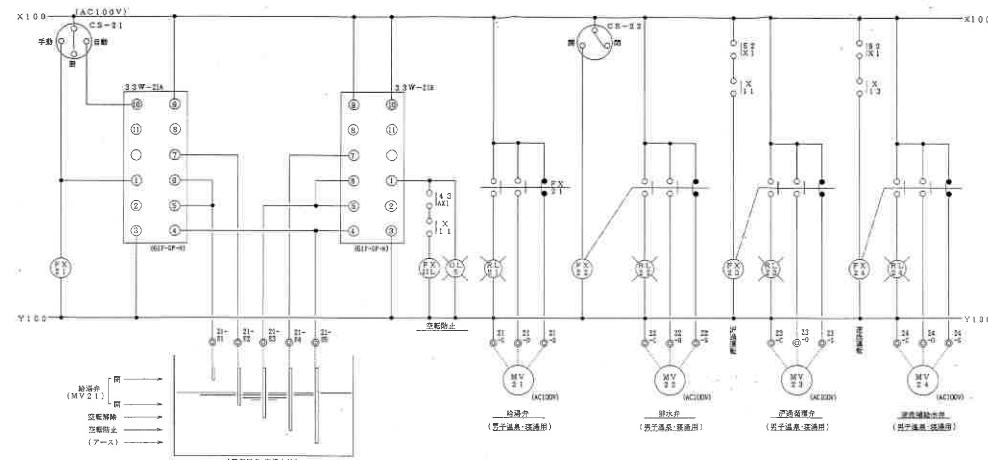


男子温泉・浴湯水位制御回路

注：図中にあるものは全て最新の機種に更新すること

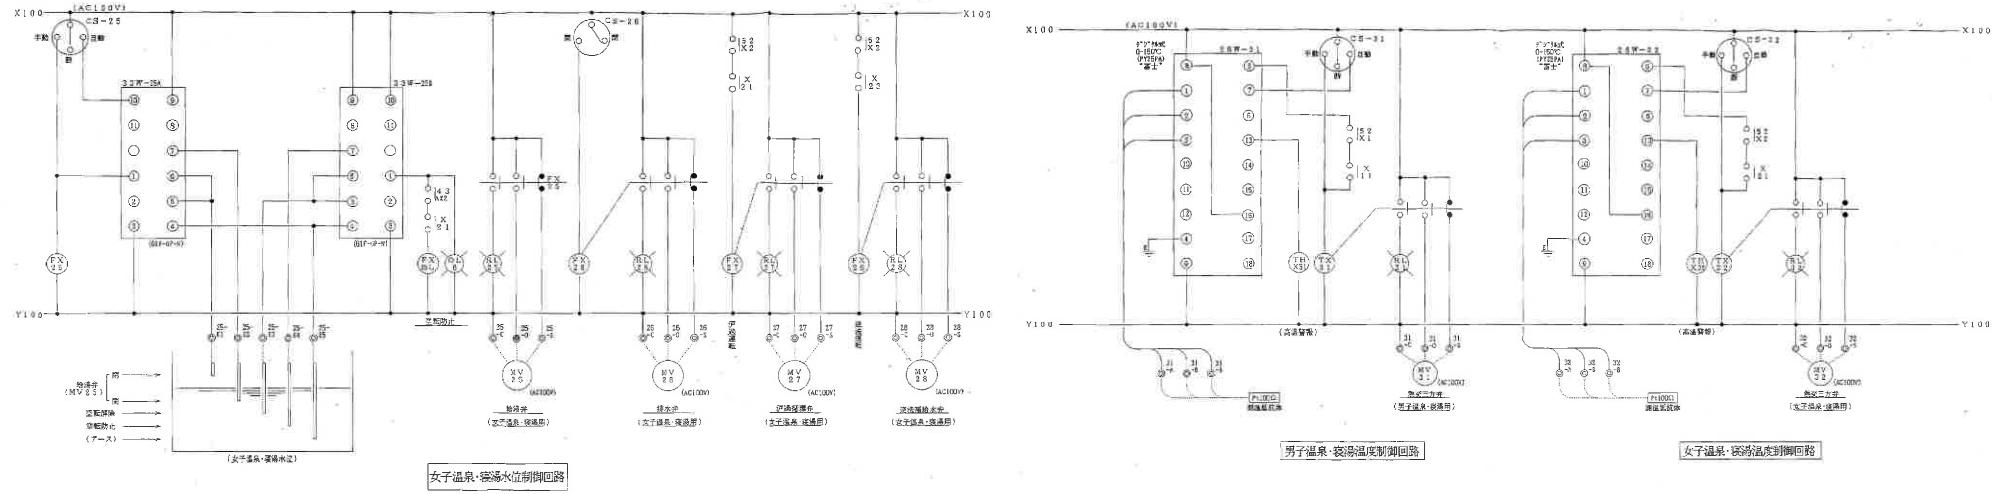

注: 図中にあるものは全て最新の機種に更新すること

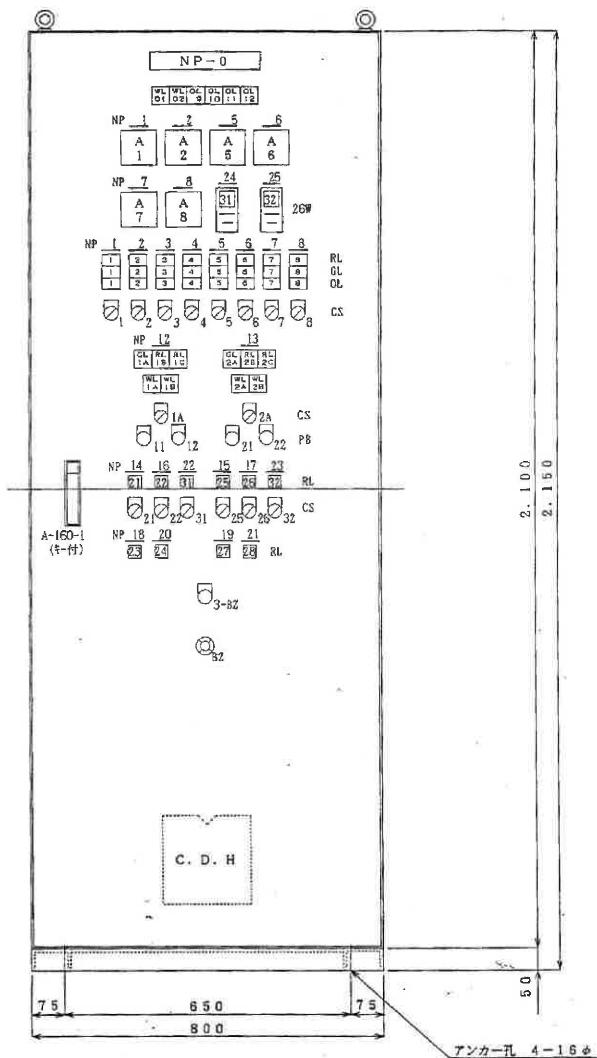

「使用鋼板」	
箱体	2. 3 mm t
扉	2. 3 mm t
中板	2. 3 mm t
〔被覆色〕	マンセル（半艶）
表面	5 Y 7 / 1
内面	5 Y 7 / 1

各部材又は部品の文字等の記載		
NP-0	気泡ゲーフ自動制御盤	1
1	男子沐浴ボンブ	3
2	女子沐浴ボンブ	3
3A	蒸浴ポンプ	1
3	男子洗浴ボンブ	1
4	女子洗浴ボンブ	1
5	男子シャワーボンブ	2
6	女子シャワーボンブ	2
7	男子プロワー	2
8	女子プロワー	2
9	制御T.C. 1次電源	1
10	制御電源	1
11	主幹	1
12	男子自動汚漏機	1
13	女子自動汚漏機	1
14	男子給湯弁	1
15	女子給湯弁	1
16	男子排水弁	1
17	女子排水弁	1
18	男子逆流防止弁	1
19	女子逆流防止弁	1
20	男子逆流排水弁	1
21	女子逆流排水弁	1
22	男子熱交三分弁	1
23	女子熱交三分弁	1
24	男子浴槽温度	1
NP-25	女子浴槽温度	1
RL	電線	1
RL, GL, CS	制御電源	8
GL, RL, CS	停止	8
OL, RL, CS	故障	8
RL, GL, CS	開	8
RL, GL, CS	閉	2
GL, IA, ZA	昇降	2
RL, B, ZB	休止	2
RL, C, ZC	逆洗	2
WL, A, ZA	汚漏弁 閉	2
WL, B, ZB	逆洗弁 閉	2
OL, B	男子浴槽水位	1
OL, 10	女子浴槽水位	1
OL, 11	男子浴槽水温常	1
OL, 12	女子浴槽水温異常	1
CS 1~8, IA, ZA, 21, 25, 31, 32	手動 - 断 - 自動	14
CS 22, 25	閉 - 開	2
PB 11, 21	手動・押スタート	2
PB 12, 22	手動・逆洗スタート	2
3-BZ	ブザー停止	1



加 東 市 役 所

〒673-1493 兵庫県加東市社50番地 TEL: 0795-42-3301(代表)

設 計 者

法適合認証欄

検 証 者

工事名 令和7年度 東条福祉センターとどろき荘自動制御盤等更新工事

縮 尺


— A3版(100%)

図名 CP-2 自動制御盤(既設図1)





注1: 図中にあるものは全て最新の機種に更新すること

注2: 注2: 男子女子気泡パイプライン過濾はインバータ制御を行っているため新設も設置する。

日付 令和 年 月 日 図面番号 No. 19

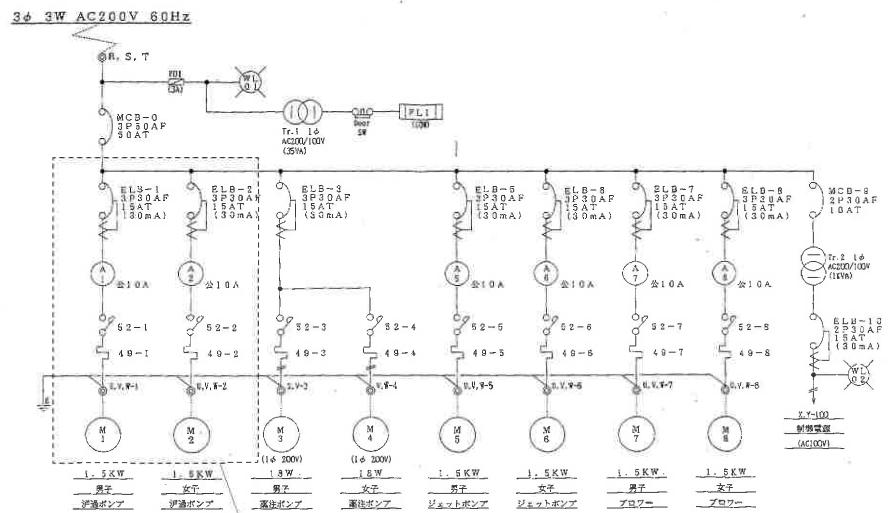





注2：注2 男子女子気泡バイブロ通機はインバーター制御を行っているため新設も設置する。

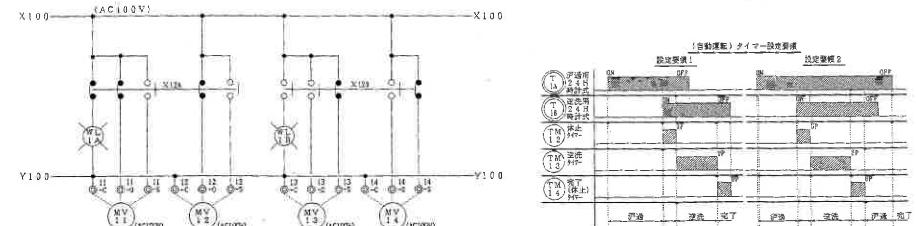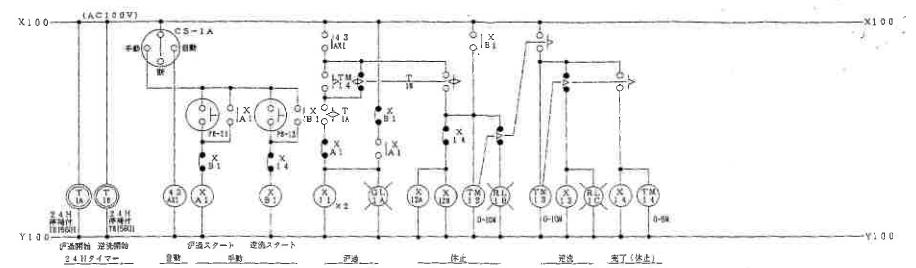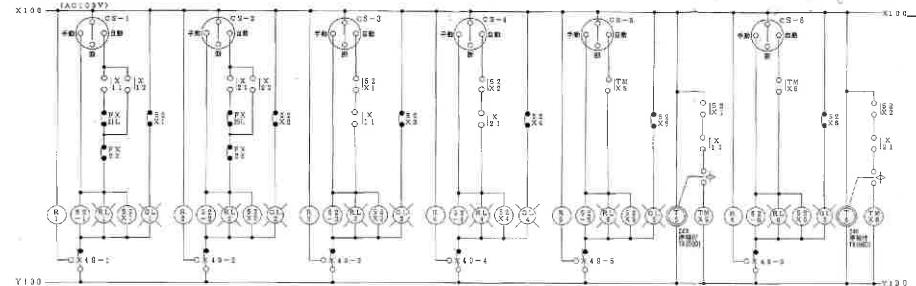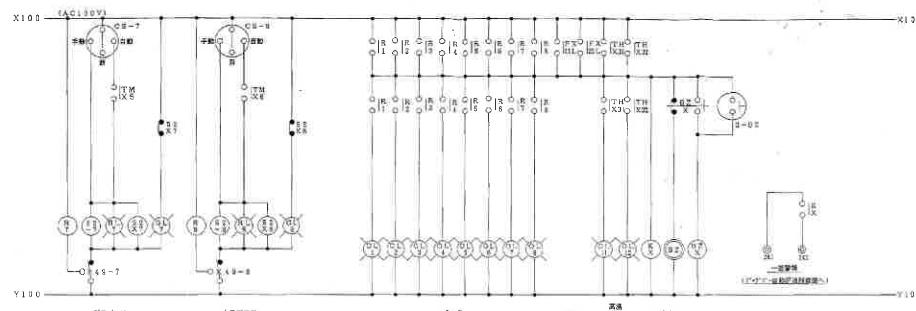

男子気泡・バイブロ自動洗浄制御回路

注1：図中にあるものは全て最新の機種に更新すること

注2：注2 男子女子気泡バイブル通機はインバーター制御を行っているため新設も設置する。

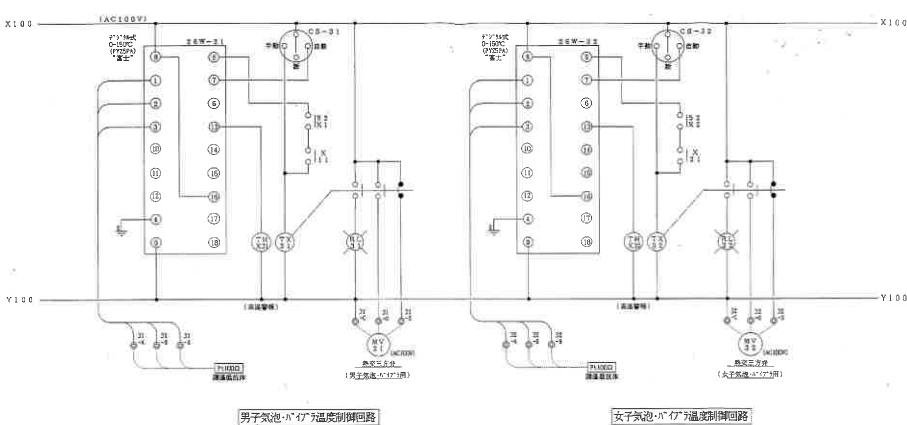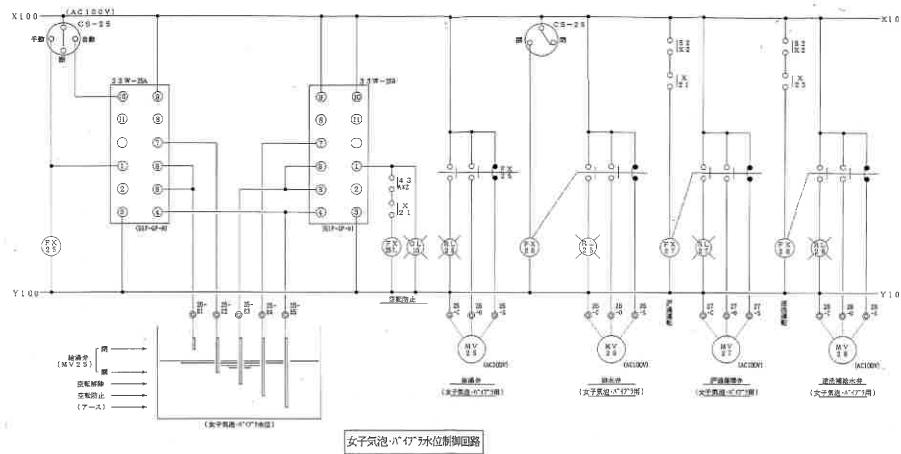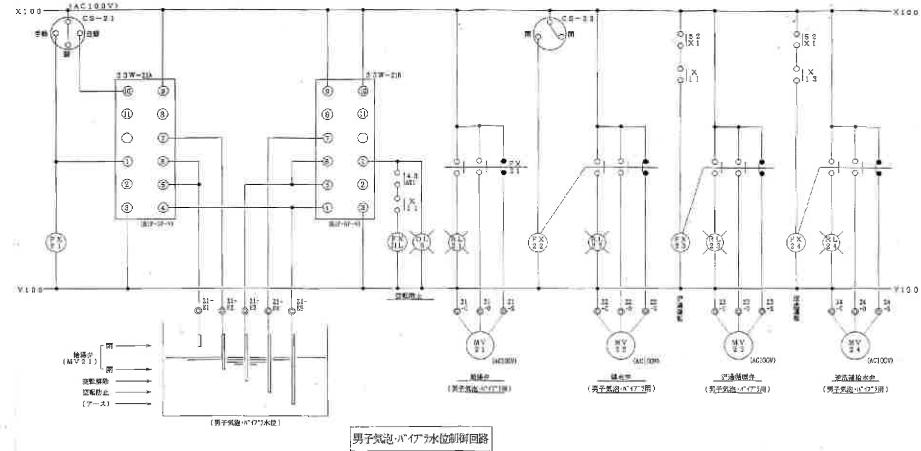
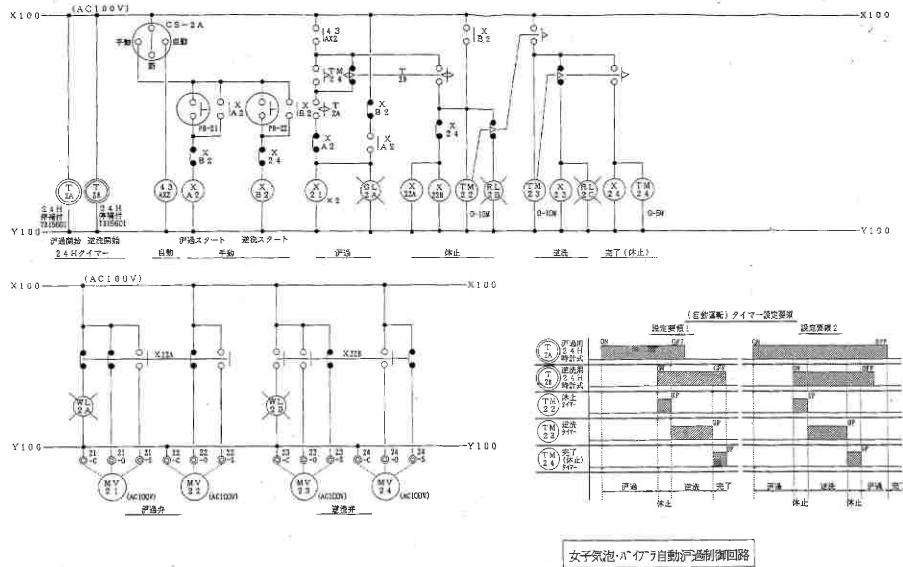


注1: 図中にあるものは全て最新の機種に更新すること





注2: 注2: 男女女子気泡パイプラ線過濾はインバータ制御を行っているため新設も設置する。

## 各部材及自己入力文字等一覧表





NP-0	水風呂自動門遮断装置	1	VLD1	受電	1
1	男子伊達ポンプ	3	VLD2	制御電源	1
2	女子伊達ポンプ	3	RL 1~4	遮断	4
3A	糞迷ポンプ	1	GL 1~4	停止	4
3	男子糞迷ポンプ	1	OL 1~4	故障	4
4	女子糞迷ポンプ	1	RL 21~28	開	8
5			RL 31,32	昇温中	2
6			GL 1A,2A	渋過	2
7	制御T.F. 1次電源	1	RL 1B,2B	休止	2
8	制御電源	1	RL 1C,2C	逆洗	2
9	主幹	1	VL 1A,2A	渋過弁 開	2
10	男子自動門遮断	1	VL 1B,2B	逆洗弁 開	2
11	女子自動門遮断	1	OL 6	男子浴槽底水位	1
12	男子給水弁	1	OL 7	女子浴槽底水位	1
13	女子給水弁	1	OL 8	男子浴槽底水異常	1
14	男子排水弁	1	OL 9	女子浴槽高溫異常	1
15	女子排水弁	1	GS 1~4,1A,2A 1B,2B,3,4,2C	手動 - 断 - 自動	10
16	男子伊達排糞弁	1	GS 22,23	閉 - 閉	2
17	女子伊達排糞弁	1	PB 11,21	手動 - 伊達スタート	2
18	男子逆洗排糞水弁	1	PB 12,22	手動 - 逆洗スタート	2
19	女子逆洗排糞水弁	1	3-BZ	ブザー停止	1
20	男子熱交三方弁	1			
21	女子熱交三方弁	1			
22	男子浴槽温度	1			
NP-23	女子浴槽温度	1			

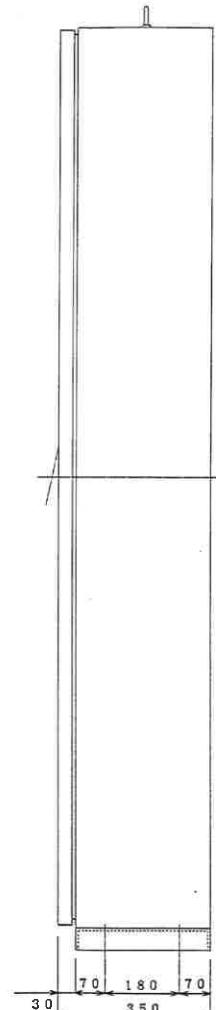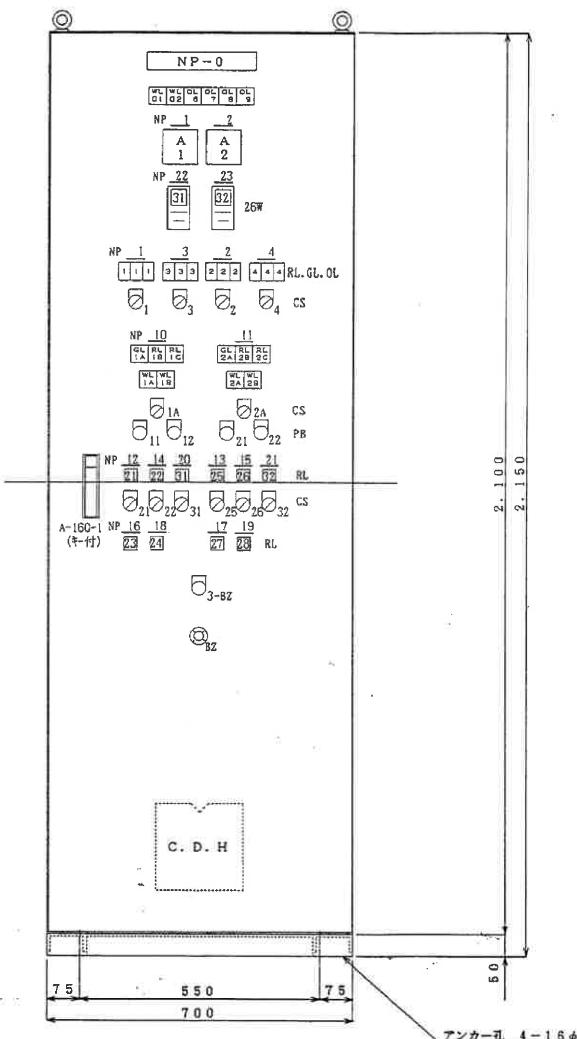

注：図中にあるものは全て最新の機種に更新すること

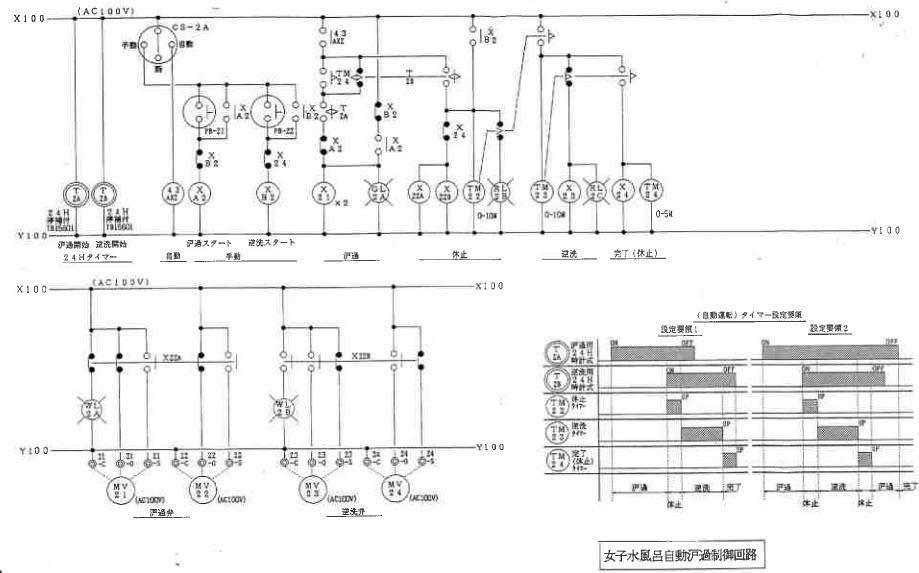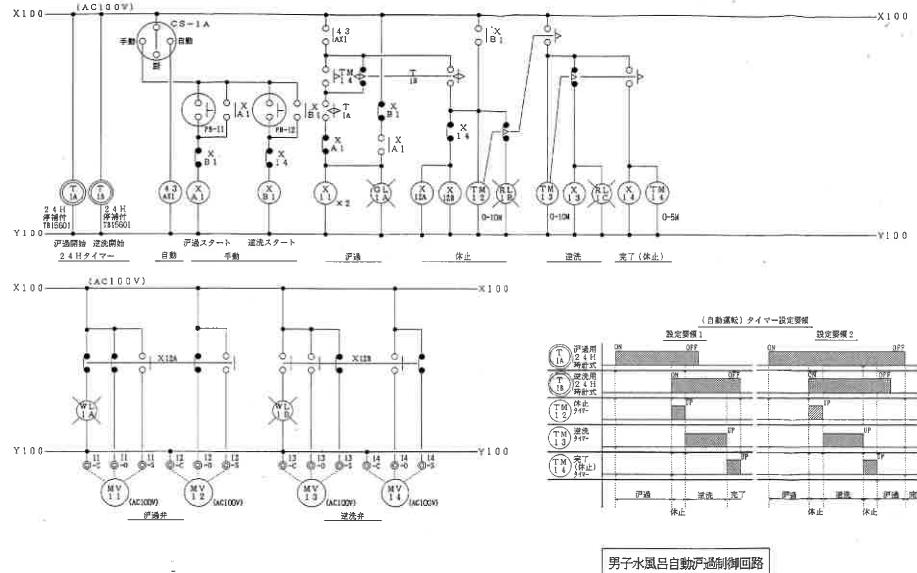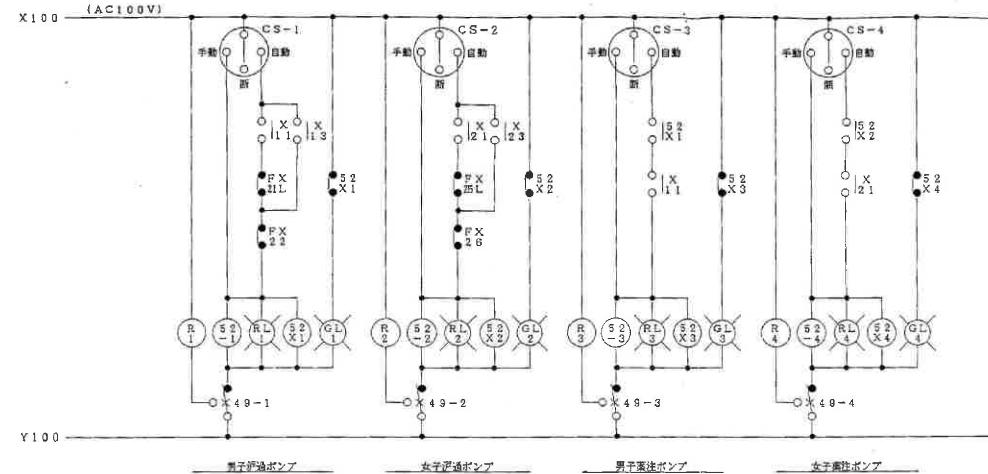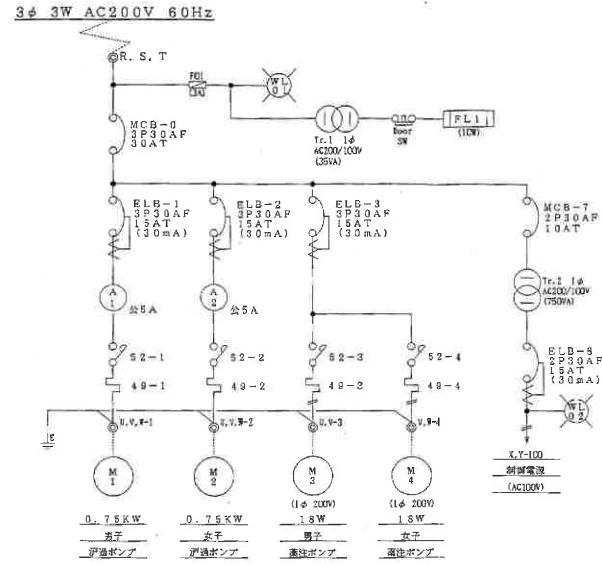


注：図中にあるものは全て最新の機種に更新すること

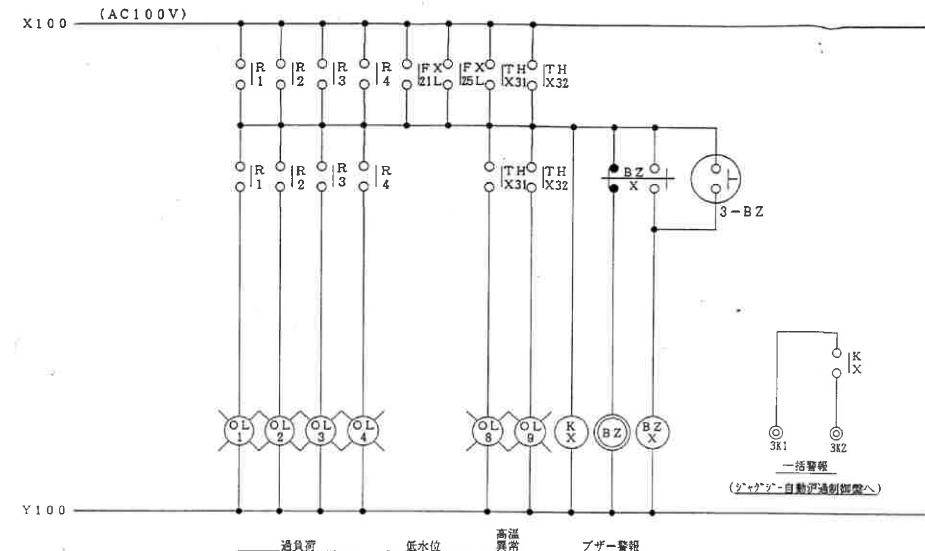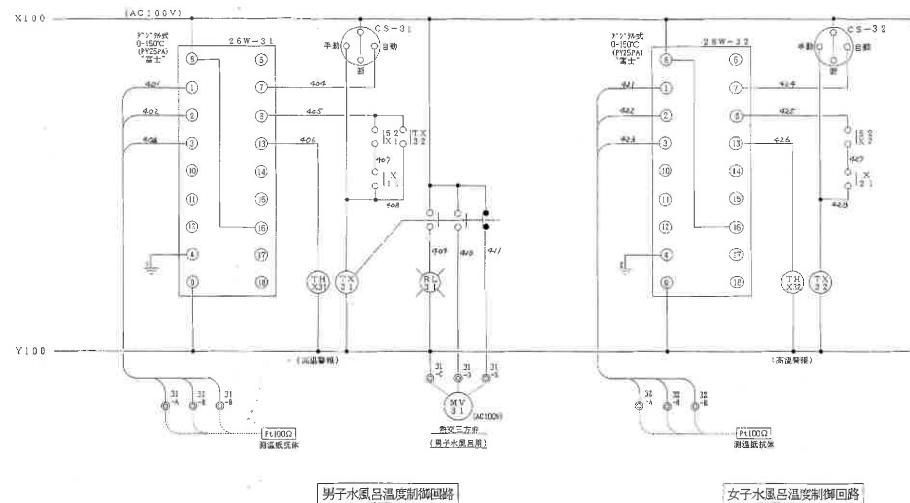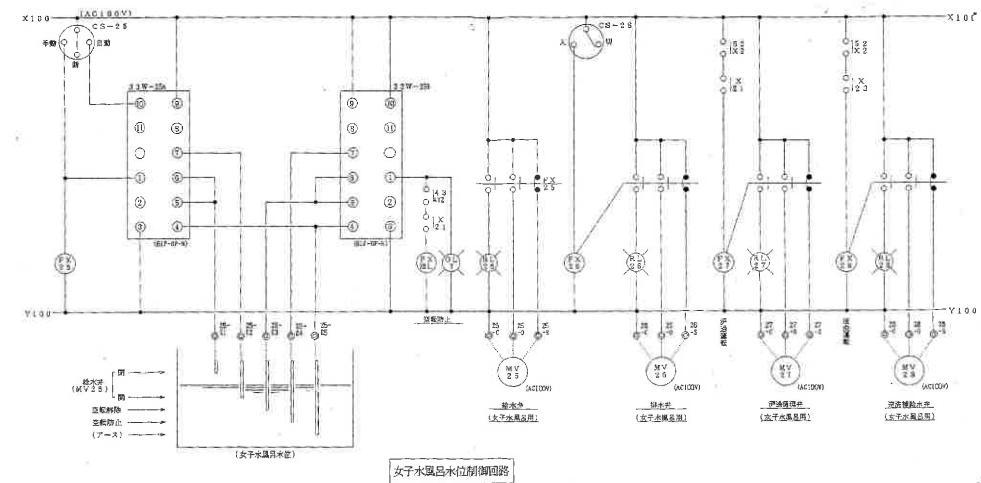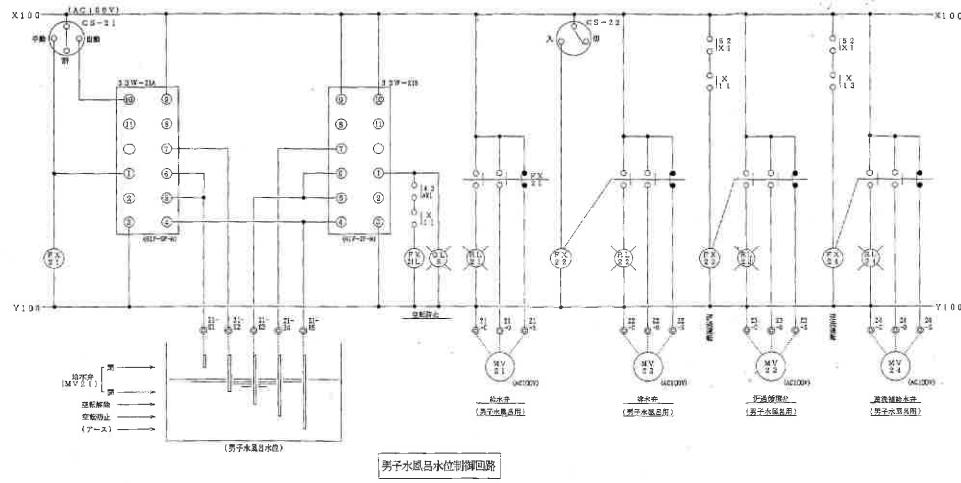

注：図中にあるものは全て最新の機種に更新すること

CP-4 ウタセロ過制御盤

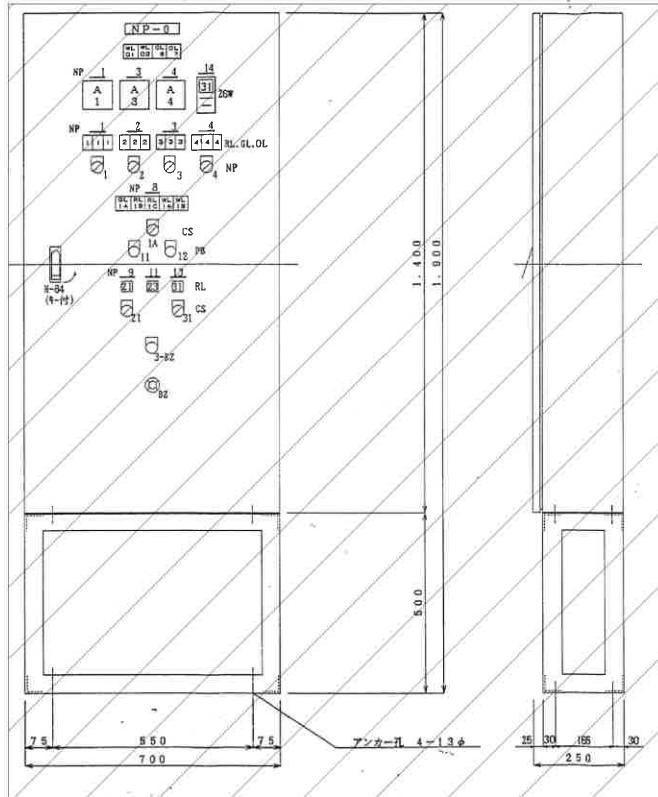

NP-0	うたせ自動汚物制御盤	1
1	汚物ポンプ	3
2	薬注ポンプ	2
3	男子うたせポンプ	3
4	女子うたせポンプ	3
5	制御T r. 1 次電源	1
6	制御電源	1
7	主幹	1
8	自動汚過機	1
9	給湯弁	1
10		
11	汚過液導弁	1
12		
13	熱交三方弁	1
NP-14	溶解温度	1
VLO1	受電	1
VLO2	制御電源	1
RL 1~4	運転	4
OL 1~4	停止	4
OL 1~4	故障	4
RL 21,23	開	2
RL 31	昇温中	1
GL 1A	汚過	1
RL 1B	休止	1
RL 1C	逆洗	1
VL 1A	汚過弁 開	1
VL 1B	逆洗弁 閉	1
OL 5	浴槽低水位	1
OL 7	浴槽高水温異常	1
CS 1~4,21,31	手動 - 断 - 自動	6
PB 11	手動・汚過スタート	1
PB 12	手動・逆洗スタート	1
3-82	ブザー停止	1

【使用鋼板】	
薄板	1.6 mm t
厚板	1.6 mm t
中板	2.3 mm t
梁台	(150×50×6 <sup>t</sup> ) 枠
【塗装色】	マンセル(半艶)
表面	5Y 7/1
内面	5Y 7/1

斜線部分は撤去を示す



加 東 市 役 所

〒673-1493 兵庫県加東市社50番地 TEL : 0795-42-3301(代表)

設 計 者

法適合認証欄

検 証 者

工事名 令和7年度 東条福祉センターとどろき荘自動制御盤等更新工事

図 名 CP-4 自動制御盤(既設図1)



縮 尺

-

図面サイズ A3版(100%)

日付 令和 年 月 日 図面番号 No.25


GP-5 水廻呑ろ過制御盤

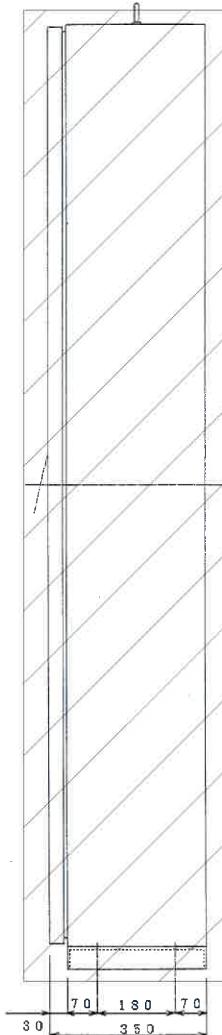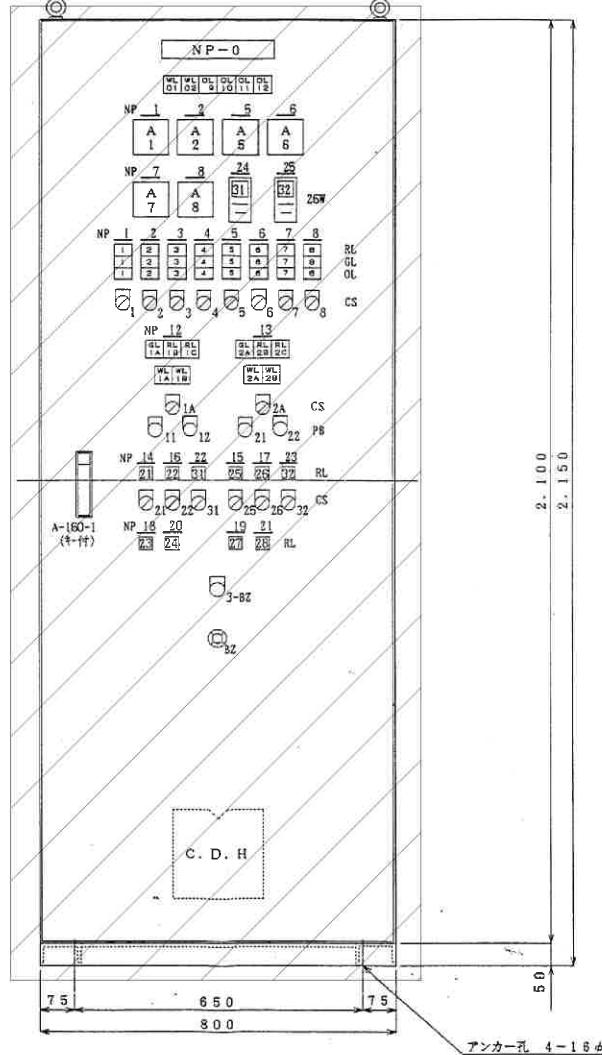

【使用鋼板】	
箱体	2.3 mm t
扉	2.3 mm t
中板	2.3 mm t
【塗装色】	マンセル(半艶)
表面	5Y 7/1
内面	5Y 7/1

各部取扱記入、文字一覧表	
NP-0	ジャグジー自動汚物制御盤
1	男子伊達ポンプ
2	女子伊達ポンプ
3a	濾過ポンプ
3	男子急速ポンプ
4	女子急速ポンプ
5	男子シャットポンプ
6	女子シャットポンプ
7	男子ブロワー
8	女子ブロワー
9	制御リレー、1次電源
10	制御配線
11	主幹
12	男子自動汚物機
13	女子自動汚物機
14	男子給湯弁
15	女子給湯弁
16	男子排水弁
17	女子排水弁
18	男子伊達側排弁
19	女子伊達側排弁
20	男子逆洗排氣水弁
21	女子逆洗排氣水弁
22	男子逆洗三通弁
23	女子逆洗三通弁
24	男子浴槽温度
25	女子浴槽温度
M01	受電
M02	制御電源
RL 1~3	運転
GL 1~3	停止
GL 1~6	対応
RL 21~28	間
RL 31,32	昇温中
GL 1A,2A	升温
RL 10,20	泳止
RL 15,25	逆洗
RL 1A,2A	伊達弁 開
WL 1B,2B	逆洗弁 閉
GL 9	男子浴槽底水位
GL 10	女子浴槽底水位
GL 11	男子浴槽高温異常
GL 12	女子浴槽高温異常
CS 1~3,1A,2A 21,25,31,32	手動 - 開 - 自動
CS 22,26	閉 - 閉
PB 11,21	手動 汎浴スタート
PB 12,22	手動 逆洗スタート
3-82	ブザー停止

GP-6 薄膜凍水対策制御盤 参考図

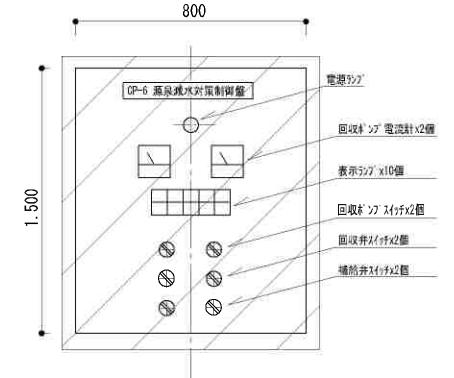

斜線部分は撤去を示す

斜線部分は撤去を示す



加東市役所

〒673-1493 兵庫県加東市社50番地 TEL: 0795-42-3301(代表)

設計者

法適合認証欄

検証者

工事名 令和7年度 東条福祉センターとどろき荘自動制御盤等更新工事

図名 GP-5.6 自動制御盤(既設図1)

縮尺

-

図面サイズ A3版(100%)

日付 令和 年月日 図面番号 No.26